富山県立大学食堂増築等電気設備工事

		図面	リスト		
図面番号	図 面 名 称	縮尺【A1】	図面番号	図 面 名 称	縮尺【A1】
E-00	表紙・図面リスト	_	E-20	火災報知設備 1階平面図【改修後】	1/150
E-01	特記仕様書(共通事項)	_	E-21	高圧単線結線図【改修前】	_
E-02	特記仕様書(電気・給排水・空調)	_	E-22	動力制御盤、電灯分電盤結線図【改修前】	_
E-03	工事区分表	_	E-23	幹線設備 地下1階平面図【改修前】	1/100
E-04	附近見取図、配置図	1/1000	E-24	幹線設備 1階平面図【改修前】	1/150
E-05	高圧単線結線図【改修後】	_	E-25	動力空調設備 1階平面図【改修前】	1/150
E-06	動力制御盤結線図【改修後】	_	E-26	照明器具姿図【改修前】	_
E-07	電灯分電盤結線図【改修後】	_	E-27	電灯設備 1階平面図【改修前】	1/150
E-08	幹線設備 地下1階平面図【改修後】	1/100	E-28	コンセント設備 1階平面図【改修前】	1/150
E-09	幹線設備 1階平面図【改修後】	1/150	E-29	電話・情報・テレビ 1階平面図【改修前】	1/150
E-10	動力空調設備 1階平面図【改修後】	1/150	E-30	放送設備 1階平面図【改修前】	1/150
E-11	照明器具姿図【改修後】	_	E-31	火災報知設備 1階平面図【改修前】	1/150
E-12	電灯設備 1階平面図【改修後】	1/150			
E-13	非常照明·誘導灯設備 1階平面図【改修後】	1/150			
E-14	コンセント設備 1階平面図【改修後】	1/150			
E-15	厨房詳細図(幹線、コンセント)【改修後】	1/ 50			
E-16	厨房器具リスト(参考)	_			
E-17	電話・情報・テレビ 1階平面図【改修後】	1/150			
E-18	放送設備 1階平面図【改修後】	1/150			
E-19	火災報知設備 系統図【改修後】	_			

		10		1		T 1 1 1 1 1 1 1 1 1 1 1 1 1 1 1 1 1 1 1	O===	+=//=:-:-	O FORTHER OWN A TIES ALL SAN ENGINEER WAY
I. エ 事 相	概要	(16)安全教育・訓練の実施	労働安全衛生法等に基づき行う日々の安全教育のほか、すべての作業員を対象に、工事現場に即した安 全教育・訓練等を、月当たり4時間以上の頻度で実施するものとする。(「富山県土木工事共通仕様書」!-	26 特例監理技術者及び管理 者補佐の配置		工事において、建設業法第26条第3項ただし書きの適用を受ける監理技術者(以下、「特例管理技術者」 いう。) の配置を行う場合は、以下の(1)から(9)の要件を全て満たさなければならない。	(8)耐震安全性	の分類と耐震施工	
1 工事場所 富山県	県		1-1-29 工事中の安全確保)			建設業法第26条第3項ただし書きによる監理技術者の職務を補佐する者(以下、「監理技術者補佐」			構造体 ○ Ⅰ類 Ⅱ類 Ⅲ類
2 建物概要	1	(17)調査・試験に対する協力	公共工事労務費調査等の対象工事となった場合は、監督職員の指示により必要な協力をしなければならない。(「富山県土木工事共通仕様書」1-1-1-13)			という。) を専任で配置すること。 監理技術者補佐は、1級建築施工管理技士補及び1級建築施工管理技士等の国家資格者、学歴や実務			建築非構造部材 ○ A類 · B類 建築設備 ○ 甲類 · 乙類
建物	名 称 構 造 階 数 (m²) 別表第一 備 考	(8)工事特性·創意工夫	受注者は、工事施工において、施工条件等への対応や自ら立案実施した創意工夫や技術力に関する項目、			無理技術者ではら、「歌起来加工者を対する者であること。なお、監理技術者補佐の建設業法第27条の規定に			富庁施設の種類 ・特定の施設 ○一般の施設
		社会性等の実施	または地域社会への貢献として評価できる項目に関する事項について、工事完成までに「富山県請負工事			に基づく技術検定種目は、特例監理技術者に求める技術検定種目と同じであること。			② 設備機器の固定は、次に示す事項を除き、すべて「建築設備耐震設計・施工指針2014年版」(独立行政
		(19)暴力団関係者から不当な	成機評定要領」第4第7項に定める様式により提出することができる。 受注者は、本工事を施工するに当たり、暴力団関係者から不当な介入を受けた場合は、断固としてこれ			監理技術者補佐は、受注者と直接的かつ恒常的な雇用関係にあること。 同一の特例監理技術者を配置できる工事は、同時に2件までとする。ただし、同一あるいは別々の発			法人建築研究所監修) による。 1) 設計用水平地震力
┃ Ⅱ.エ 事 イ	仕 様	•	を拒否し、不当な介入があった時点で速やかにその旨を監督職員に報告するとともに、警察に届け出なけ			者が、同一の建設業者と締結する契約工期の重複する複数の請負契約に係る工事であって、かつ、それ			根器の重量[kgf]に、設計用水平震度を乗じたものとする。なお特記なき場合、設計用水平震度は次
1 共 通 仕 様			ればならない。また、下請業者に対しては、暴力団関係者から不当な介入を受けた場合には、速やかにそ			ぞれの工事の対象となる工作物等に一体性が認められるもの(当初の請負契約以外の請負契約が随意契			による。水槽類は満水時の液体重量を含む総重量とする。
・電気設備工事 (1) 図面及び特記仕	様に記載されていない事項は、すべて国土交通省大臣官房官庁営繕部の「公共建築工事標準仕様書(電気設備工	ntc	の旨を報告するよう指導し、下請業者から報告を受けた受注者は、速やかにその旨を監督職員に報告する とともに、警察に届け出なければならない。			約により締結される場合に限る。) については、これら複数の工事を一つの工事とみなす。 兼務する工事が特例監理技術者としての職務を適正に遂行できる範囲内にあること。なお、範囲につ			設計用水平震度 特定の施設 一般の施設
	「公共建築改修工事標準性核書(電気設備工事編)平成31年版」及び「公共建築設備工事標準図(電気設備工事編)平成31年版」による	。 (20)低入札となった場合における				いては、工事現場が同一の土木センター、事務所管内にあること。			設置場所 機器種別 重要機器 一般機器 重要機器 一般機器
	機械設備工事を本工事に含む場合は、それぞれの仕様書を適用する。	技術者の増員等				特例監理技術者が兼務できる工事は、24時間体制での応急処理工や緊急巡回等が必要な工事以外の工			上層階 屋上 機 器 2.0 1.5 1.5 1.0
· 機械設備工事	1月 种心部种 大大 点 1、 电探达 一本 7 全营 上 在深水上的南京市产品维护 5 「八 共物等 医电压进 1 从 电线路线		(1) 建設業法の規定により技術者の専任配置が義務付けられる工事の場合			事でなければならない。 特例監理技術者は、施工における主要な会議への参加、現場の巡回及び主要な工程の立会等の職務を			及び 接屋 防振支持の機器 2.0 2.0 1.5
	仕様に記載されていない事項は、すべて国土交通省大臣官房官庁営繕部の「公共建築工事標準仕様書(機械設備 「公共建築改修工事標準仕様書(機械設備工事編)平成31年版」及び「公共建築設備工事標準図(機械設備工事編)平成31年版」。		専任配置が義務付けられている技術者とは別に、同法の規定により監理技術者の配置が義務付け られる工事にあっては監理技術者の資格を有する者を、それ以外の工事にあっては主任技術者にな			適正に遂行しなければならない。			水槽類 2.0 1.5 1.5 1.0 機器 1.5 1.0 0.6
	電気設備工事を本工事に含む場合は、それぞれの仕様書を適用する。		り得る資格を有する者を1人、専任にて配置するものとする。この場合において、これらの工事に			特例監理技術者と監理技術者補佐との間で常に連絡が取れる体制であること。			中間階 防振支持の機器 1.5 1.5 1.0
2. 特記仕様	香号に○印の付いたものを適用する 。		配置する技術者は、受注者と3ヶ月以上の雇用関係がある者に限る。			監理技術者補佐が担う業務について、明らかにすること。 F工事の監理技術者が特例監理技術者として兼務することとなる場合、上記(1)から(9)の事項について、			水 槽 類 1.5 1.0 1.0 0.6 機 器 1.0 0.6 0.4
	すっにOFDの付いたものを適用する。 いて選択する事項は、○印の付いたものを適用する。 ○ 印の付かない場合は、※印の付いたものを適用する。		(2) 建設業法の規定による技術者の専任配置が義務づけられていない工事の場合 同法の規定により配置が義務付けられている技術者を、専任にて配置するものとする。			できる書類を提出すること。			地下・1階 防振支持の機器 1.0 1.0 1.0 0.6
章 項 目	特 記 事 項		2 1の(1)により別に配置される技術者は、監理技術者等を補助し、監理技術者等と同様の職務を行うも			k工事において、特例監理技術者及び監理技術者補佐の配置を行う場合又は配置を要さなくなった場合は			水槽類 1.5 1.0 1.0 0.6
	○ 本仕様書の一般共通事項1を適用する。		のとする。 3 工事の品質を確保するため、特記仕様書に示される施工に関する試験基準を2倍の頻度をもって実施し、	(27)提出図書等		別にコリンズ(CORINS)への登録を行うこと。 仕様書によるほか次による。			重要機器 ② 配電盤 ② 受変電設備 発電設備 (電気設備) 直流電源装置 交流無停電電源装置 交換機
- 一般共通争項の適用	○ 今 1 (・ 建築 ・ 電気設備 ・ 給排水衛生 ・ 空調設備) 特記仕様書の一般共通事項 1 を適用する。		3 工事の由見を確保するため、特配は保書に示される施工に関する試験差字を2 信の頻度をもって実施し、 品質管理を行うものとする。	(1) 設計図の製本		時 ○ 原図版 1部 ○ 縮小版 6部			火災報知受信機 中央監視装置
# -		21 近接して工事を発注する場合	本工事の請負代金額については、富山県が先行発注した下記の工事(以下「先行工事」という。)の受	(2) 工事写真	デジタ	タルカメラ (130万~300万画素)による撮影			重要機器 水槽類(
通 ① 工事実績情報の登録 事 ② 下請関係の適正化	○ 適用する。 + 大事までではしたはよりは、「冷砂工事の工業界はの第三ルー界ナスの登事項」と第中ナステト	の取扱いについて	注者がその工事の工事完成日までに本工事についても受注した場合には、全工事の設計額の合計額より定			着工前 ① L版程度(3枚/頁) 1部 ・ サムネイル版(3x4枚/頁) 部 施工中 ・ L版程度(3枚/頁) 部			(給排水衛生設備) 消火設備機器 重要機器 ボイラー 冷凍機 冷温水機 冷却塔
項 ③ 請負代金内訳書の提出	本工事を下請けに付す場合は、「建設工事の下請関係の適正化に関する留意事項」を遵守すること。 ※受注者は、請負代金内記書を作成し、工事請負締結後7日以内に発注者に提出すること。		まる率によって算定した諸経費等から、先行工事にかかる諸経費等を控除した額をもって速やかに再積算 し、変更するものとする。			完成時 ○ L版程度(3枚/頁) 1部 ・ キャビネ版 部			重要機器 ボイラー ・ 冷凍機 ・ 冷温水機 ・ 冷却塔 (空調設備) ・ 中央監視装置 ・ 空気調和機 (・ ユニット形 ・ コンパ・ケト形 ・ パ・カージ・形)
	「富山県土木工事共通仕様書」1-1-1-47個人情報の取扱い特記事項による。		工事番号: 工事名:	(3) 機材の仕様	主要な	な機材については、発注前に納入仕様書等を提出し、監督職員の確認を受ける。			水槽類 () 排煙設備機器
5 環境への配慮	1 使用する機材等に「富山県グリーン購入調達方針」で定めるものがある場合には、それに適合するものとする。	② 総合評価方式	1 受注者は、実際の施工に際しては、事前に提出し適正とされた技術資料(技術提案書又は簡易な施工計画)の内容を履行すること。	(4) その他 (5) 完成時の図書		職員の指示する書類。 記成図(設計図及び施工図を黒表紙に製本したもの) ① 原図版 1 部 ② 縮小版 2 部			注1) 上層階の定義は次による。 2~6階建の場合は最上階、7~9階建の場合は上層2階、10~12階建の場合は上層3階、
	とする。 2 建物内部に使用する材料等は、設計図書に規定する所要の品質及び性能を有すると共に、次の(1)から		劃) の内容を腹行すること。2 受注者は、事前に提出した総合評価方式に係る技術資料に記載した配置予定技術者を配置しなければな	(の) 元戌時の凶者		た			2~6階建の場合は最上階、7~9階建の場合は上層2階、10~12階建の場合は上層3階、 13階建以上の場合は上層4層とする。
	(4)を満たすものとする。		らない。		○ 保	呆全に関する資料			注2) 水槽類にはオイルタンク等を含むものとする。
	(1) 合板、木質系フローリング、構造用パネル、集成材、単板積層材、MDF、パーティクルボード、	₹	3 なお、上記1、2を履行できない場合及び、受注者が事前に提出した総合評価方式に係る技術資料に記	23電子納品		電子納品対象工事(以下に記す書類を電子納品する。)			2) 設計用鉛直地震力
	の他の木質建材、ユリア樹脂板、壁紙、接着剤、保温材、緩衝材、断熱材、塗料、仕上塗剤は アセトアルデヒド及びスチレンを発散しない又は発散が極めて少ない材料で、「ホルムアルデ		載した内容に虚偽の報告があった場合においては、富山県公共工事総合評価方式施行要領に基づき工事 成績の滅点(標準型においては、工事成績の滅点及び違約金の徴収)をすることがある。						設計用水平地震力の1/2とし、水平地震力と同時に働くものとする。 3) あと施工アンカー
	ドの放散量」の区分に応じた材料を使用する。		・ 本工事は「登録基幹技能者の配置」を活用した試行工事であり、受注者は、下記工種において登録基幹	(29)建設現場の遠隔臨場に関す		工事は、受発注者の移動時間の削減や、感染症拡大予防のため、「建設現場の遠隔臨場に関す			施工後確認試験 🕥 要 (引張試験機による引張試験) ・ 不要
	(2) 接着剤及び塗料はトルエン、キシレン及びエチルベンゼンの含有量が少ない材料を使用する。	20	技能者を配置する場合は、あらかじめ施工計画書により、登録者情報や配置予定期間、作業内容等を発	試行工事	る試行	行要領(令和4年4月 富山県土木部)」の内容に従い、実施することができる。	10 10 10 11	- 9% pp +C	※機器据付にかかるものは事前に鉄筋探査を実施する。
	(3)接着剤は、可塑性(フタル酸ジーハーブチル及びフタル酸ジー2-エチルヘキシル等を含有しない難揮性可塑剤を除く)が添加されていない材料を使用する。	9年	注者に報告することとし、配置予定期間及び完成検査時において、発注者による履行の確認を行うこと とする。なお、履行が確認できない場合、富山県公共工事総合評価方式試行要領に基づき工事成績の減	○○○○適用基準等	○ ■	国土交通大臣官房官庁営繕部「営繕工事写真撮影要領(平成28年版)による工事写真撮影ガイドブック	19 運転操作	此明版	系統図、機器等の取り扱い方法及び重要な定期点検項目を書いたアクリル樹脂製の運転操作説明板を機 械室に設ける。説明板の大きさは約 ㎡とする。
	(4) (1)の材料を使用して作られた家具、書架、実験台、その他の什器類は、ホルムアルデヒド、ア	t	こうる。ない、成11mmに応じさない場合、畠山米公共工争和自計画力式は11支限に基プと工争機構の点点をすることがある。	般	電	電気設備工事編 平成30年版」	20 総 合	調整	・ 本工事・ 別途
	トアルデヒド及びスチレンを発散しないか、発散が極めて少ない材料を使用したものとする。		対象工種 ・〇〇工 ・□□工 ・△△工	#		国土交通大臣官房官庁営繕部「営繕工事写真撮影要領(平成28年版)による工事写真撮影ガイドブック			調整項目(測定箇所等は監督職員の指示による。)
	ホルムアルデヒドの放散量		 この工事は「下請負契約における県内企業の活用」を評価の対象とした試行工事である。施工時及び完成検査時において、発注者による履行の確認を行うこととする。なお、受注者の責に帰すべき理由によ 	通 事		機械設備工事編 平成30年版」 『山県電子納品運用ガイドライン(案) [建築工事編] (平成31年4月)			(給排水衛生設備) ・水量調節 ・騒音の測定
	規制対象外 ①建築基準法施工令第20条の7第1項に定める第一種、第二種及び		り、入札時の申請に反して、施工時に県内企業の活用ができなかった場合には、工事成績評定点を3点	項 ②施工条件		時間、工程、安全対策、工事用道路、仮設設備等は監督職員と協議する。			・飲料水の水質の測定
	第三種ホルムアルデヒド発散建築材料以外の材料		減点する。	2 3 技能士の適用		R管技能士 (1級 2級) 熱絶縁施工技能士 (1級 2級)			(・ 水質基準に関する省令(平成15年厚生労働省令)に基づく50項目及び消毒の残留効果
	②建築基準法施工令第20条の7第4項の規定により国土交通大臣の ・ ファエル・トナギ	23 快適な仮設トイレの	本工事は、建設現場をより働きやすい環境に改善するため、受注者が希望すれば、快適に使用できる	4 施工從事者		皇築板金技能士(1級 2級) 冷凍空気調和機器施工技能士(1級 2級) 般用電気工作物及び自家用電気工作物においては、法令で定める電気工事士とする。なお、需要股備			・ 建築物における衛生的環境の確保に関する法律施行規則第4条第3項(で定められた16項目) (空調設備)
	認定を受けた材料 第 三 種 ①建築基準法施工令第20条の7第1項に定める第三種ホルムアルデ	設置工事	仮設トイレ (洋式トイレ・快適トイレ) を設置することができる工事である。 快適な仮設トイレの設置工事の実施にあたっては、「快適な仮設トイレの設置工事」についての	J = 1 = 1		般用電丸工作初及の目象用電丸工作初においては、 法令で定める電丸工事工とする。 なお、需要設備 ₩以上の自家用電気工作物においても、第一種電気工事士により施工を行うものとする。			(生詞な論) ・ 水量調節 ・ 室内外空気の温湿度の測定
	ヒド発散建築材料		お知らせによるものとする。このお知らせは、下記富山県のホームページから入手できる。	5 仮 設 備	仮設値	備期間 (図示)			・ 室内気流及びじんあいの測定 ・ 騒音の測定
	②建築基準法施工令第20条の7第3項の規定により国土交通大臣の 野宝を高けた社科	04 :#H+0:::##=======	(https://www.pref.toyama.jp/1510/sangyou/nyuusatsu/koukyoukouji/kj00017588.html)	6 認定リサイクル製品の		備項目 (受変電設備 発電設備) 「記の品目については、「公共工事における富山県認定リサイクル製品利用方針」において優先利用グ	21 容量等の	表示	1 機器類の能力、容量等(電動機出力を除く)は原則として表示された数値以上とする。 2 電動機の出力は原則として表示された出力以下の容量とする。
6 材料・機材の品質等	認定を受けた材料 1 本工事に使用する材料・機材等は、設計図書に定める品質及び性能の他、通常有すべき品質及び性能を	24 週休2日制モデル工事	週休2日制モデル工事の実施にあたっては、「週休2日制モデル工事(営繕工事)試行要領」 (令和4年7月富山県土木部)に基づくものとする。この試行要領は、富山県土木部営繕課のホーム	□ ∞ ∞ €リサイグル製品の		「配の品目については、「公共工事における富山県認定リサイクル製品利用方針」において優先利用グープに区分されている製品を使用する。	22 保	温	2 電動機の出力は原則として表示された出力以下の容量とする。 1 材料・施工順序及び厚さは特記がなければ標準仕様書第2編第3章の表2.3.1~2.3.7による。なお、保温
	有するものとする。		ページから入手できる。			工種品目規格			材は原則としてグラスウール保温材を使用するものとし、温水・蒸気・給湯以外の暗渠内(ビット内を
	2 下記に示す材料・機材等の製造業者等は次の(1)から(6)すべての事項を満たすものとし、この証明と		(https://www.pref.toyama.jp/1508/kendodukuri/toshikeikaku/kenchiku/kj00021742.html)						含む)及び屋外多湿箇所はポリスチレンフォーム保温材を使用するものとする。また、排煙ダクト及び
	る資料又は外部機関が発行する品質及び性能等が評価されたことを示す書面を提出して監督職員の承 を受ける。ただし、製造業者等名が記載されているものは、証明となる資料等の提出を省略することができる。	*	・ 週休2日制モデルエ事【発注者指定型】 本工事は、発注者が週休2日の実施を受注の条件とするものである。			※ただし、その製品の入手が困難な場合は、監督職員と協議し、通常製品(新材で製造された製品) へ変更できるものとする。			煙道はロックウール保温材を使用するものとする。 2 合成樹脂製カパーは、(・ シートタイプ ・ ジャケットタイプ)を使用するものとする。
	(1) 品質及び性能に関する試験データを整備していること。		※週休2日制モデル事業【受注者希望型】		. г	「公共工事における富山県認定リサイクル製品利用方針」に基づき、パイロット工事として下記の製品			3 井水管の保温種別については冷水管の保温種別によるものとする。
	(2) 生産施設及び品質の管理を適切に行っていること。		本工事は、受注者が工事着手日前に、発注者に対して、工事打合せ簿にて週休2日に取り組む旨を協議		を依	使用する。	23 弁類の保	護カバー	給水、井水用の配管で呼び径65以上の弁、ストレーナ等は、ビス等により容易に着脱できる金属製のカ
	(3) 安定的な供給が可能であること。(4) 法令等で定める許可、認可、認定又は免許を取得していること。		したうえで取り組むものである。 ・週休2日制モデル事業ではない			工種 品目 規格 製品名			パーによる外装を施す。なお、屋内用は (カラー亜鉛鉄板)、屋外及び多湿箇所は (ステンレス鋼板)とする。
	(5) 製造又は施工の実績があり、その信頼性があること。		ただし、受注者から希望があり、発注者と協議が整った場合は、週休2日制モデル事業【受注者希望型】	(7)建築工事との取合	工事回	区分表によるほか、次による。	(24) 塗装及び	防錆工事	① 適用の基準は標準仕様書第2編第3章第2節による。
	(6) 販売、保守等の営業体制を整えていること。		と同様の取扱いができる。	(1) 開口部補強筋		を要する鉄筋コンクリート駆体(梁、壁、床)の貫通スリーブ補強筋は (・別途 ・本工事)とする。			② 屋外及び多湿箇所の支持架台等は溶融亜鉛めっき鋼材(HDZ35以上)またはステンレス鋼材を使用する。
	对象機材等 ()	25 余裕期間制度	・フレックス方式対象工事	(2) HR RP (2) # 1#		床貫通の仮枠(盤類、ダクト、吹出口、大便器、換気扇等)の補強筋は (・別途 ・本工事)とする。			③ 次の箇所の保温しない配管及びダクトは塗装不要とする(ただし、SGP-黒管及びSTGP370-黒管は除く)。
	3 使用する機材が、国土交通省大臣官房官庁営結部監修の「建築材料・設備機材等品質性能評価事業設機材等評価名簿」による場合は、標準仕株書第1編1.4.2の品質及び性能を有することを証明できる資料		1 本工事は、円滑な工事施工体制の確保を図るため、全体工期の範囲内で受注者が工事の始期及び終期 を設定することができる工事であり、富山県土木部所管建設工事に係る余裕期間制度(フレッウス方式)試行	(2) 機器の基礎 (8) 足場、さん橋類		基礎 (・別途 ・本工事) 屋内基礎 (・別途 ・本工事) 屋外基礎 (・別途 ・本工事) 引契約の関係受注者が定置したものは、無償で使用できる。	② はっ	s 41	● 機械室内 ・ ()● 既存コンクリート床及び壁の配管用貫通部の穴あけは、ダイヤモンドカッターによる。
	の提出を省略することができる。		要領に基づき実施するものとする。		⊙*	本工事で設置とする。(改修標準仕様書第1編2.2.1によるほか下記による。)		•	① 成件コングリート床及び壁の配管用負担面の八の目は、ライヤモントカッターによる。 ② 事前に走査式埋設物調査を行い、監督職員に報告を行う。
⑦ 地場産品の優先使用等	1 地場産品の優先使用		2 工事の始期は、契約締結日の翌日から〇年〇月〇日まで、工事の終期は、〇年〇月〇日まで			・ 内部足場(脚立、足場板等) ・ 外部足場(・枠組足場 ・ くさび緊結式足場 ・ 単管本足場)	ı 🔍	設部の X 線探査	コンクリート埋設部のX線探査は (· 要
	受注者は、工事に使用する資材等について、品質が水準以上であり、かつ価格が適正である場合(は県内地場産品(建設資材又は製品等で、県内で最終製造工程が施されたもの又は県内に本社・本	.	とする。 3 受注者は、工事の始期後14日以内に施工計画書を発注者に提出するものとする。			※足場の設置においては、「手すり先行工法による足場の組立等に関する基準」における2の(2)手すり据置き方式又は(3)手すり先行専用足場方式により行うものとする。	②穿孔・28スリ・		既存躯体に穿孔する場合は、金属探知により電源供給が停止できる付属装置等を使用する。 ・ 紙製 (一般床、壁) ・ 銅製 (梁、水密を要する地中等) ・ 塩ビ製 (水密を要しない地中等)
	を置く取扱業者から調達したものをいう)を優先使用するものとする。		安注者は、エ争の始初後で日本の内に施工計画書を光江者に提出するものとする。 安注者は、受注時のコサンズ(COMRINS)への登録については、工事の始期後10日(休日を除く。)以内に	②建築物又は工作物の		### ## ## ## ## ## ## ## ## ## ## ## ##	28 ス リ・29 試		・
	2 県内企業の優先選定等	[]	登録するものとする。	解体等の作業		保護具の装着・湿潤を保つ費用、石綿の使用の有無を分析によって調査した場合に要する費用等及び		_	2 新設配管は、既設配管との接続前に試験を行う。
	受注者は、工事に係る下請契約又は資材等納入契約を締結する場合には、当該契約の相手方は富 県内に本社・本店を置くものの中から選定するよう努めなければならない。	1	5 受注者は、工事の始期後に速やかに、退職金制度届出書を発注者に提出するものとする。 6 余裕期間内に行う資機材の準備及び、技能労働者の手配などの準備等に必要な現地への立入り(工事	10 土 工 事	* * * * * * * * * * * * * * * * * * *	らに費やす工期については、監督職員と協議を行うこと。	30電気	工事	① 機器付属の制御盤及び操作盤以降の電気配管、配線は(本工事 ② 別途工事)とする。 ② 制御盤及び操作盤に付属する機器の接地は(② 本工事 ・ 別途工事)とする。
8 発生材の処理等	発生材は構外搬出処分とし、その費用も含め受注者自らの責任において適正に処理するものとする。		着手以外の行為とする)については、発注者に了解を得るとともに関係法令等に基づく必要な手続きを	(1) 残土処理	- 構	専内敷きならし 構内の指定場所に堆積	31 吊り及び	支持金物	② 制御金及び採作強に付属する機器の接起は(① ネエキ ・ 別述エキ) こする。 (・ 地中、槽内、ビット内 ・) の吊り金物・支持金物類はステンレス鋼製(SUS304)とする。
	※舗装切断作業に伴い、切断機械から発生する排水については、排水吸引機能を有する切断機械等により、回収し、適正に処理する。		行うものとする。			等外搬出適切処理(受入れ場所:公共残土置き場)			
	建設リサイクル法対象工事 (契約額 1 億円以上(税込)) 再資源利用計画書等の作成及び提出		7 その他この特記仕様書に記載のないことについては、富山県土木部所管建設工事に係る余裕期間制度 (フレックス方式)実施要領によるものとする。			※構外搬出の場合は関係法令に従い適切に処理するとともに、建設発生土情報交換システム及び公共工事土量調査システムを活用し、建設発生土の需給調整に努めること。	① ①撤 ±	内 容	図示による。
	● 再資源利用計画書等の作成及の提出○ 運搬、処分委託契約書写し及び許可証写しの提出		(パッパカ式) 天施安領によるものとする。 ・発注者指定方式対象工事	(2) 埋め戻し及び盛土	· 根	共工事工量調宜システムを活用し、建設完工工の無粒調空に劣めること。 見切り土の中の良質土 ・ 山砂	撤 ②支持金	物 等	ダクト及び配管等の支持金物・吊りボルト等は本工事にて撤去する。
	○ マニフェスト管理一覧表の提出		1 本工事は、出水期や厳冬期などにより工事期間や工事の始期が限定されるという施工条件のもとで、	(3) 地業工事	砂利率	事業 (切り込み砂利 切り込み砕石 再生クラッシャラン)	去 3 アスペス	、卜含有調査等	・アスペスト含有分析調(・定性分析 ・定量分析)ただし費用は別途とする。 公共方法は「連社中の五統合方式の公共方法について」(原本が無名が無其体長中会然と解析学師の
⑨電気保安技術者 ⑩監督職員事務所	電気保安技術者を工事現場に · おく ⊙ おかない ⊙ 設けない · 設ける		円滑な工事施工体制の確保し、発注業務の計画的な履行と平準化を図るため、全体工期内で発注者が余 裕期間と実工期を指定する富山県土木部所管建設工事に係る余裕期間制度(発注者指定方式)試行要領	11 管の地中埋設深さ		(設備) 原則として、管の上端より一般敷地では600mm以上、車両通路では800mm以上とする。 設備) 埋設深さ(管の上端深さ)は原則として、車両通行部分は(600mm ·)、	*		分析方法は「建材中の石綿含有率の分析方法について」(厚生労働省労働基準局安全衛生部化学物質 平成18年8月21日 基安化発第0821002号)におけるJIS A 1481「建材製品中のアスペスト含有率測定方
11 工事用電力・水その他	対けない ・ 設ける 本工事に必要な工事用電力、水、燃料及び諸手続き等の費用は受注者の負担とする。		特別的と美工規を指定する品山県エ本部が管理成工争に係る未特別的制度(発注負指定力式)の行委領に基づき実施するものとする。		(仮依)	一般側)理放床さく管の上端床さりは原則として、単両連行部がは(buumm)、 その他の部分は(450mm)以上とする。			法」による。
12 工事用仮設物	構内につくることが ○ できる ・ できない		2 工事の始期は、〇年〇月〇日とする。	12 地中埋設標等		地中埋設標 要(図示による) ・ 不要		10 VEV 507	・搬去方法 (・図示による)
13 施工機械	「富山県土木工事共通仕様書」1-1-33環境対策に記載の排出ガス対策型建設機械及び低騒音型・低 動型建設機械を使用するものとする。	₹	3 受注者は、工事の始期後14日以内に施工計画書を発注者に提出するものとする。 4 受注者は、受注時のコリンズ(COMRINS)への登録については、工事の始期後10日(休日を除く。)以内に	13 埋設管の防食処理		埋設表示テープ 要 不要 仕様書の2編2.7.1、2.7.2及び2.7.3による。	4 冷媒(フ	ロン類)の回収	1 冷凍機等の撤去に伴う冷媒の回収方法は、平成19年10月1日改正の「特定製品に係るフロン類の回収及び 破壊の実施の確保等に関する法律」による。
14 現場代理人の工事現場に	刺空建改機械を使用するものとする。 次のいずれかに該当し、かつ、発注者との連絡体制が確保されると認めた場合には、工事現場における	5	4 交往者は、交往時のようが、(COMMINS)への登録については、工事の始別を10日(休日を除く。)以内に登録するものとする。	14 ビニル管の布設		11代書の2幅2.7.1、2.7.2及び2.7.3による。 石100mm、山砂管上100mmとする。			ただし、冷媒の回収等の費用は(・ 本工事 ・ 別途) とする。
おける常駐を要しない期間	常駐を要しない期間として取り扱う。		5 受注者は、工事の始期後に速やかに、退職金制度届出書を発注者に提出するものとする。	15 マンホール蓋		A形、MHB形及びMHD形は富山県章入り(鋳出し)とする。			2 冷媒の回収にあたっては、監督職員に次の書類を提出する。
	(1)契約締結後、現場事務所の設置、資機材の搬入又は仮設工事等が開始されるまでの期間 (2)工事の全部の施工を一時中止している期間		6 余裕期間内に行う資機材の準備及び、技能労働者の手配などの準備等に必要な現地への立入り(工事 着手以外の行為とする)については、発注者に了解を得るとともに関係法令等に基づく必要な手続きを	16 配 管		建物導入部の変位吸収方法は標準図(建築物導入部の変位吸収配管要領)による。 ・ (a) ・ (b) ・ (c)			(ア)第一種フロン類回収業者登録通知書の写し (イ)フロン類引取証明書
	(2) 上事の全部の施工を一時中止している期間 (3) 上記に掲げる期間のほか、工事現場において作業等が行われていない期間		着ナ以外の行為とする) については、死は自に丁芹を行るとともに関係法で专に差りて必要は予認さを 行うものとする。			(a) (b) (c) (c) (c) (c) (c) (c) (c) (c) (c) (c			(ウ) 特定家庭用機器廃棄物管理表 (家電リサイクル券) の写し (家庭用エアコン等の場合)
(15)主任技術者又は監理技術者の	次のいずれかに該当し、かつ、その期間が書面により明確となっている場合については、専任を要しない	\' 0	7 低入札価格調査等により、発注者が指定する工事の始期以降に契約を締結することとなった場合には、	17 コンクリート工事	· ν	νディミクストコンクリート(· I類 · I類) · 現場練りコンクリート	5 発生材の	処理等	・引渡しを要するもの(・図示による・・)
専任を要しない期間	(1)請負契約の締結後、現場施工に着手するまでの期間 (2)自然災害の発生又は埋蔵文化計調本等により、丁恵を全面的に一時由止している期間		余裕期間を適用しないものとする。8 その他この特記仕様書に記載のないことについては、富山県土木部所管建設工事に係る余裕期間制度	(1) 普通コンクリート		クリート設計基準強度(18N/mm2-15-25(捨てコン) 21N/mm2-15-25 24N/mm2-15-25) 嫌海はコンクリートの改作地下続			- 特別管理産業廃棄物 (同上の処理方法 ()
	(2)自然災害の発生又は埋蔵文化財調査等により、工事を全面的に一時中止している期間 (3)工事完成後、検査が終了し(発注者の都合により検査が遅延した場合を除く。)、事務手続、後片付け等のみが残っている期間		8 その他との特配性検書に記載のないことについては、畠山県工不部所管建設工事に係る宗伶州间制度 (発注者指定方式)実施要領によるものとする。			構造体コンクリートの強度補正値 打設日 3/10~7/13 7/14~9/2 9/3~11/19 11/20~3/9			- 再資源化を図るもの ()
	(4)(1)又は(2)に類した理由で、工事が不稼働である期間					補正値 3 N/mm2 6 N/mm2 3 N/mm2 6 N/mm2			+
	(5) 橋梁、ポンプ、ゲート、エレベーター等の工場製作を含む工事であって、工場製作のみが行、われている期間			(2) 鉄 筋		クリート強度試験(・ 実施する ・ 省略する) 異形鉄筋(・ SD295A ・ SD345)			
				(L/ NA III)	· #				
	富山市安住町7番1号	電話 (076) 432 - 9	⁷⁸⁵ 富山県建築設計監理協同組	合 業	業務名	富山県立大学食堂増築等電気設備工事	僧	建 理技術者	1級建築士大臣登録 第278810号 池 生 崇 図面番号
		中 川 濱				(A1)	_	\neg	
	管理建築士 一級建築士	上大臣登録第191311号 篠島	_{弘男} 一級建築士事務所知事登録(14)3	2号 📗	図面名 特	持記仕様書(共通事項) 縮尺 (A3)	担	旦当 原	監修 E-01
1						(NO)			

March Marc		5	44 U 1 45 U 50 H			ΕΕ (O CO + - U + 1 O + W EE + 7)		
The column								
The column	_	·						
Property of the control of the con					III	DANA / I UA HID 197 ME DA HIM DA FOLE / / I UA HID		
Martin M								
Company Comp	○ ①呼び線及び予備配管		I I		. 1 設計温湿度	室内	. 1 % 7 h	・ 低圧ダクト (・ アングルフランジ工法 ・ コーナーボルト工法 (・ 共板フランジ ・ スライドオンフランジ))
March Control Contro	電の電線大器等数等		141		空		換気	・ 厨房系統の排気用ダクトは、標準仕様書第3.2.2のダクトの板厚の項より1番手厚いものを使用する
The content of the	気				気			
Part	設		1 th		和			
Company	備				—— 設 # 道	№ 章 -1.0 °C 72.3 %6 °C %6 °C %6		
Control Cont	③金属管の塗装		· 1 給 水 方 式		P10	伸縮継手、掃除口の取付位置は図示による。		
Company			*					
Company Comp			設 2配管材料					・ 多湿箇所のダクト (範囲は図示による。)
Management Man	④フラッシュプレート		NB		3 ダ ク ト			
Company Comp							7 24 時間換気	各居室において、換気量を測定し、必要換気回数以上であることを確認し、監督職員に報告すること。
Control Cont	6 保温、結露防止			給水管の最小口径は20mmとする。	4 图景测定口		. 1 % 7 h	- 亜鉛鉄板 - 共通銀板(厚1 6m)
Company Comp							排	
Company Comp					5 チャンバー		程 設 3 排煙口開放及び復帰方式	・電気式(遠隔操作 要 不要) ワイヤー式
The content of the	0 /		I I				備 4 排煙風量測定	
The state of the property of			- //					準じる。
Company Comp				図面に記載のない場合の耐圧は下記による。			. 1 システム構成その他	図示による。
Controlled Con	9 電話機への配線				6 ダンパー		I 🛮 📗	
Company Comp	10 小《相如孙供用业本部						御	
Street Color Col	_		I I				設備	3 天井内隠ぺいの配線は、図面に特記がなければケーブル配線とする。
Control Cont	U MANAGE MARE	-	I I		7 配管材料			
Company Comp							消 1 機 械 室	
The column		・ 標準図による(蓋は富山県章入りとする)	I I	- 合成樹脂製			火果	
State Stat	13 地中埋設標等		10 引込納付金等	要(別途 本工事) 不要			設 2 貯油槽施設	
The color of the	(A) by ←		H		- 	蒸気運管 - 圧力配管用炭素銅鋼管 (STGP370 黒管 Sch40) - ステンレス鋼管 (SUS304)	備	
Property Company Com	2 13 100 C		1 排 水 方 式					表示板 (銅板製 SUS製 アルミ製)
### 12 ###			ж					
Married Marr			設 2配管材料		8 # # #			
### 17-14-15 1-3			18 3 3 3 4		2 21 798			
Comparison Com								
ABC					9 温 度 計			
### 100 10								
### Comparison Compari		" (台上) 台上~中心 150						
Authority Auth								
Mode Company			3 洗面器等の排水管					
Second Section 1				・ 流し台等の床上露出部の配管は、蛇腹管の使用は禁止とする。				
Married 1								
Part		接地用端子箱 地上,床上~中心 500	5 放流納付金等	要 (別處 本工事) 不要	10 E + **			
### CASE Company Compa					— 10 E 77 at			
### 18				・一般配管用ステンレス銅鋼管(呼び径60Su以下は拡管式) ・ 鋼管 (硬質(M))				
中国						・ 吸収冷温水機の冷温水管 (送り、返り) 及び冷却水管 (送り、返り)		
### 10.02			設 3 弁 類					
### APPLIANCE 1975		壁付電話機 " 1,300	1個 4 ガス湯沸器					
## 2			I I		流重計取行用ダッピング			
### 1			6 保 温					
### 1 1 1 1 1 1 1 1 1				表2.3.5のh·(イ)・IXとする。				
「日本の日本では、日本の日本の日本の日本の日本の日本の日本の日本の日本の日本の日本の日本の日本の日				모뉴쓰다 병상부라다 모시겠다신 그러나 나무	12 油面制御装置			
日本の日本の日本の日本の日本の日本の日本の日本の日本の日本の日本の日本の日本の日		外部受付用インターホン (子機) "標準図による	消 消火政権の性知		10 法原油单化二社			
### 1			設					
### 10 1 1 1 1 1 1 1 1 1 1 1 1 1 1 1 1 1			備 2配管材料	・ 配管用炭素銅鋼管 (SGP-白)				
1 日本								
本の日本の日本の日本の日本の日本の日本の日本の日本の日本の日本の日本の日本の日本		テレビ機器収容箱 天井下~上端 200	3 保 湿					
### 1								
### 1			4 地中埋設標等	1 地中埋設標 ・ 要 (図示による) ・不要		3 井水管の保温種別については冷水管の保温種別によるものとする。		
1					→			
「日本 1		警報ペル " (天井高)×0.9	1 機 械 室					
日本の日本の日本の日本の日本の日本の日本の日本の日本の日本の日本の日本の日本の日			火 器					
1 日本			設 2 貯油槽施設	· ABC粉末消火器 号 本				
情報			備					
日本 日本			1 2. 7 = '		 			
1 日 日 日 日 日 日 日 日 日 日 日 日 日 日 日 日 日 日		天井高が3,000mm以上の場合及び機器の使用に支障が生じる場合は、監督員と協議する。	1 . 1					
1 - 世界所は数する最初の位置物化してマーモングを、直上の水南部につけること。表生、商品に対し 1 使 用 ガ ス								
日本日	1/二重床内器具		設備		-			
1		レロカリナ 包 こ こ 。	I I					
			■カー 2 配管材料		16 弁類の保護カバー			
## 3 ガス系色接着 ・ 木工草 (本郷) 別念工事			設		・・・・カスペン体版ガバー			
### (現在日前が内容解析的性質解析 (による ・ 設計側による ・ 投計側による ・ 投計側による ・ 投き			備 3 ガス集合装置					
5 元 人 容 豊 別歳 (・ 50kg ・) × 本								
日 記 何 的 止 等								
7 地 中理 設 標 設置 名 版 店 店 店 店 店 店 京 所 京			I I					
8 温波検知装置 ・			I I					
・			8 漏洩検知装置	・要 · 不要				
R 管 材 料 送水管 ・								
放水管・ 放水管・ 対域は とし、形式は図示による。 接 2 ノズル・ドレン 材質は とし、形式は図示による。 接 ・ 図示による ・ 図面に特記のない場合の耐圧は、JIS又はW 5Kとする。 ファスト			 		→			
数 2 / ズル・ドレン 材質は とし、形式は図示による。			融 1配管材料					
講 3 弁 類 ・ 図面に特記のない場合の耐圧は、JIS又はW 5Kとする。 ***			雪 雪 2 ノズル・ドレン					
(中) 1 対象人員及び型式等 (七) 図示による。 1 ヶ月相当分以上を納入する。 2 消 番 剤 1 ヶ月相当分以上を納入する。 3 試験運転調整 浄化槽使用開始3ヶ月後、1回放流水質の測定結果を報告する。			=:					
設 (第 3 試験運転調整 浄化槽使用開始3ヶ月後、1回放流水質の測定結果を報告する。				図示による。				
			領 - いつへを下れば立				<u> </u>	
富山市安住町7番1号 電話 (076) 432 - 9785		理 車 E	由 III 海	一 一 吊 川 序 建 整 設 計 覧 理 隔 问 和 令				

 富山市安住町7番1号
 電話 (076) 432 - 9785

 理事長中川潔

 管理建築士 一級建築士大臣登録第191311号 篠島弘男

- 級建

富山県建築設計監理協同組合一級建築士事務所知事登録(14)32号


| 業務名 | 富山県立大学食堂増築等電気設備工事 | 図面名 | 特記仕様書(電気・給排水・空調)


管理技術者 1級建築士大臣登録 第278810号 池 生 崇縮尺 (A1) - 担当 原 監修


項	工事区分	建築	電気	空調	衛生	厨房機器	別途	備考
1	コンクリート躯体貫通スリーブ取付	0	0	0	0			各工事に必要なスリープは各々の工事とする
2	同上周囲補強	0						
3	鉄骨貫通スリーブ取付 (熔接一体)	0						
4	天井切込み (天井下地含む)	0						
5	同上補強及び補修仕上げ	0						
6	床及び壁面の切込み開口(設備工事関係のもの)	0						
7	同上補強及び補修仕上げ(同上)	0						
8	床下トレンチ及びピット	0						
	同上換気口	0						
10	床下点検用ハッチ(蓋、枠、縁上部仕上共)	0						
1 1	天井点検用ハッチ (同上)	0						
1 2	パイプシャフト点検用ハッチ (同上)	0						
13	・ ・・・・・・・・・・・・・・・・・・・・・・・・・・・・・・・・・・・							
14	同上アンカーボルト箱入れ、穴明け							
15	屋内各機器基礎工事(補強筋共)	0						
1 6	同上アンカーボルト箱入れ、穴明け			0				
17	回上アンガーホルト和人れ、八明() 屋上設置用機器基礎工事(補強筋共)							
1 8	座上 図 図 円	+		0				
				 				
19 20	機械室内消音断熱仕上			-				
	コンクリートダクト内消音断熱仕上	+						
2 1	シャッター(操作盤、スイッチ、操作線共)							
22	同上電源供給及び操作盤への接続工事		0					
23	自動ドア(操作盤、スィッチ、接続共)							
24	同上電源供給及びスィッチへの配管配線							
2 5	煙感知器連動による防火戸取付	0						
2 6	同上配管配線、リレーズ取付接続、受信盤取付		0					
2 7	煙感知器連動によるシャッター自動閉鎖装置	0						
2 8	同上配管配線、リレーズ取付接続、受信盤取付		0					
2 9	熱煙感知器連動によるダクト系統自動開放閉鎖装置		0					
3 0	同上配管配線接続工事		0					
3 1	液面電極棒(支持固定装置共)				0			
3 2	同上用リレー(制御盤内蔵)				0			
3 3	液面電極棒とリレーとの配管配線接続工事				0			
3 4	屋内消火栓ボックス				0			
3 5	同上表示ランプ、組込ベル、発信器とその取付工事		0					
3 6	消火器ボックス	0						設置届は建築主体工事
3 7	雨水樋及び養生管、ルーフドレーン	0						
3 8	雨水縦樋末端と側溝又は雨水桝との接続工事				0			
3 9	雨水会所桝及び雨水排水工事				0			
4 0	雑排水桝、汚水桝及び排水工事				0			
4 1	側溝最終桝と排水会所桝との接続工事				0			
4 2	一般陶器製流し台				0			
4 3	紙巻器 ベーパータオルフォルダ				0			
4 4	化粧鏡	0						
4 5	カーテンボックス、ブラインドボックス	0						
46	カーテンレール							
AT.	カーテン及びブラインド							
4 8	外部に面する給排気ガラリ							
4 9	同上ダクト接続用金具	 		0				
50	ドアガラリ、換気口(内部)			+				
		0		-				
5 1	外部に面する換気口	+						
5/2	煙突(点検口共)	+						
5/3	煙導又は煙突との接続工事							
5 4	一般フード(厨房、調理、湯沸室共)			0				
5 5	外部に面するウェザーカバー			0				
5 6	壁付け換気扇類			0				

項	工事区分	建築	電気	空調	衛生	厨房機器	別途	備考
5 7	同上取付枠			0				
5 8	外部に面する換気扇取付け後の防水シーリング			0				
5 9	天井埋込換気扇及びダクト、ベンドキャップ			0				
80	避雷針及び同接地工事							
6 1	自動制御用2次側配管・配線			0				
6 2	空調設備制御盤と2次側電気配管・配線			0				
63	テレビ電波障害近隣対策用配管							
64	電話交換機、試験台、MDF類							
65	同上用直流電源装置、充電器、蓄電池類							
66	同上用配管入線接続工事							
6 7	電話機		0					
68	エレベーター(扉共)							
69	同上用三方枠							
76	同上電源供給及び操作盤との接続工事							
21	同上用インターホン及び入線エレベーター内配管配線							
72								
	電気錠							
73	同上電源供給及び操作盤との接続工事							
7 4	給湯ポイラー 東京機関・制造・機関・根件・組立				0			
7 5	厨房機器 製造・搬入・据付・組立					0		
7 6	一次側電源工事		0					
7 7	厨房機器への電源接続工事		0					
7 8	一次側給排水・給湯・ガス配管工事				0			
7 9	厨房機器への給排水・給湯・ガス配管工事(接続共)				0			
8 0	給排水・給湯・ガス配管元バルブ・カラン及び取付工事				0			
8 1	厨房廻り 手洗い器、ペーパータオルフォルダ			_	0			
8 2	フード・ダクト工事(接続共)			0				
8 3	ダクト内水返し及び水抜き			0				
8 4	床ピット・床ピット見切・排水溝・グレーチング蓋取付工事	0						
8 5	床ピットストレーナー(残菜カゴ)取付工事	0						
8 6	床ピット内排水トラップ取付工事	0						
8 7	コンテナ洗浄機床ピット用チェッカープレート	0						
8 8	プレハブ冷凍・冷蔵庫 搬入・据付・組立					0		※ユニット外機含む
8 9	プレハブ冷凍・冷蔵庫用室外機設置用基礎工事	0						
9 0	プレハブ冷凍・冷蔵庫 床コンクリート工事 (仕上含む)	0						
9 1	厨房機器清掃					0		
9 2	現場に於ける厨房機器試運転					0		
9 3	厨房機器の取扱説明書の作成・取扱説明					0		
9 4	厨房機器開口部ステンレス三方枠及び厨房機器との隙間仕舞	0						
9 5	既設厨房機器撤去					0		※プレハブ冷凍・冷蔵庫含む
9 6	" に伴う配線、配管撤去 及び撤去跡躯体貫通部穴埋め処理		0	0	0			
9 7	既設厨房内 グリストラップ撤去			0	0			
9 8	" 撤去跡躯体貫通部穴埋め処理	0						
9 9	既設厨房内 側溝、集水桝撤去及び穴埋め処理	0						
100	排水管、ガス管路の舗装(アスファルト舗装)撤去、復旧				0			
1 0 1	雨水枡、管路の改修の舗装(インタロッキング舗装)撤去、復旧	0						※雨水枡、管路は衛生設備工事
102	グリストラップ新設				0			
103								
1 0 4								
105								
	受電通水後竣工引渡し迄の電気、ガス、上下水道使用料金	0	0	0	0	0		
107	同上の基本料金 (電気)							
108	工事負担金、引込分担金(電 気)							
109	同 上 (ガ ス)							
110	同 上 (上下水道)							
		0	0	0	0	0		
112	工事上の各種書類作成、申請、届出							Wakit Walde - U-b A
112								※書類、資料等の作成含


	富山市安住町 7番 1号 電話 (076) 432 - 9785	富山県建築設計監理協同組合	業務名	富山県立大学食堂増築等電気設備工事		管理技術者 1級建築士大臣登録 第278810号	光 生 崇	図面番号
	世 事 長 中 川 潔	 一級建築士事務所知事登録(14)32号	図面名	工事区分表	(A1) - 縮尺	担当 原	監修	E-03
	管理建築士 一級建築士大臣登録第191311号 篠島弘男			工事区分表	(A3) –		m is	L 03

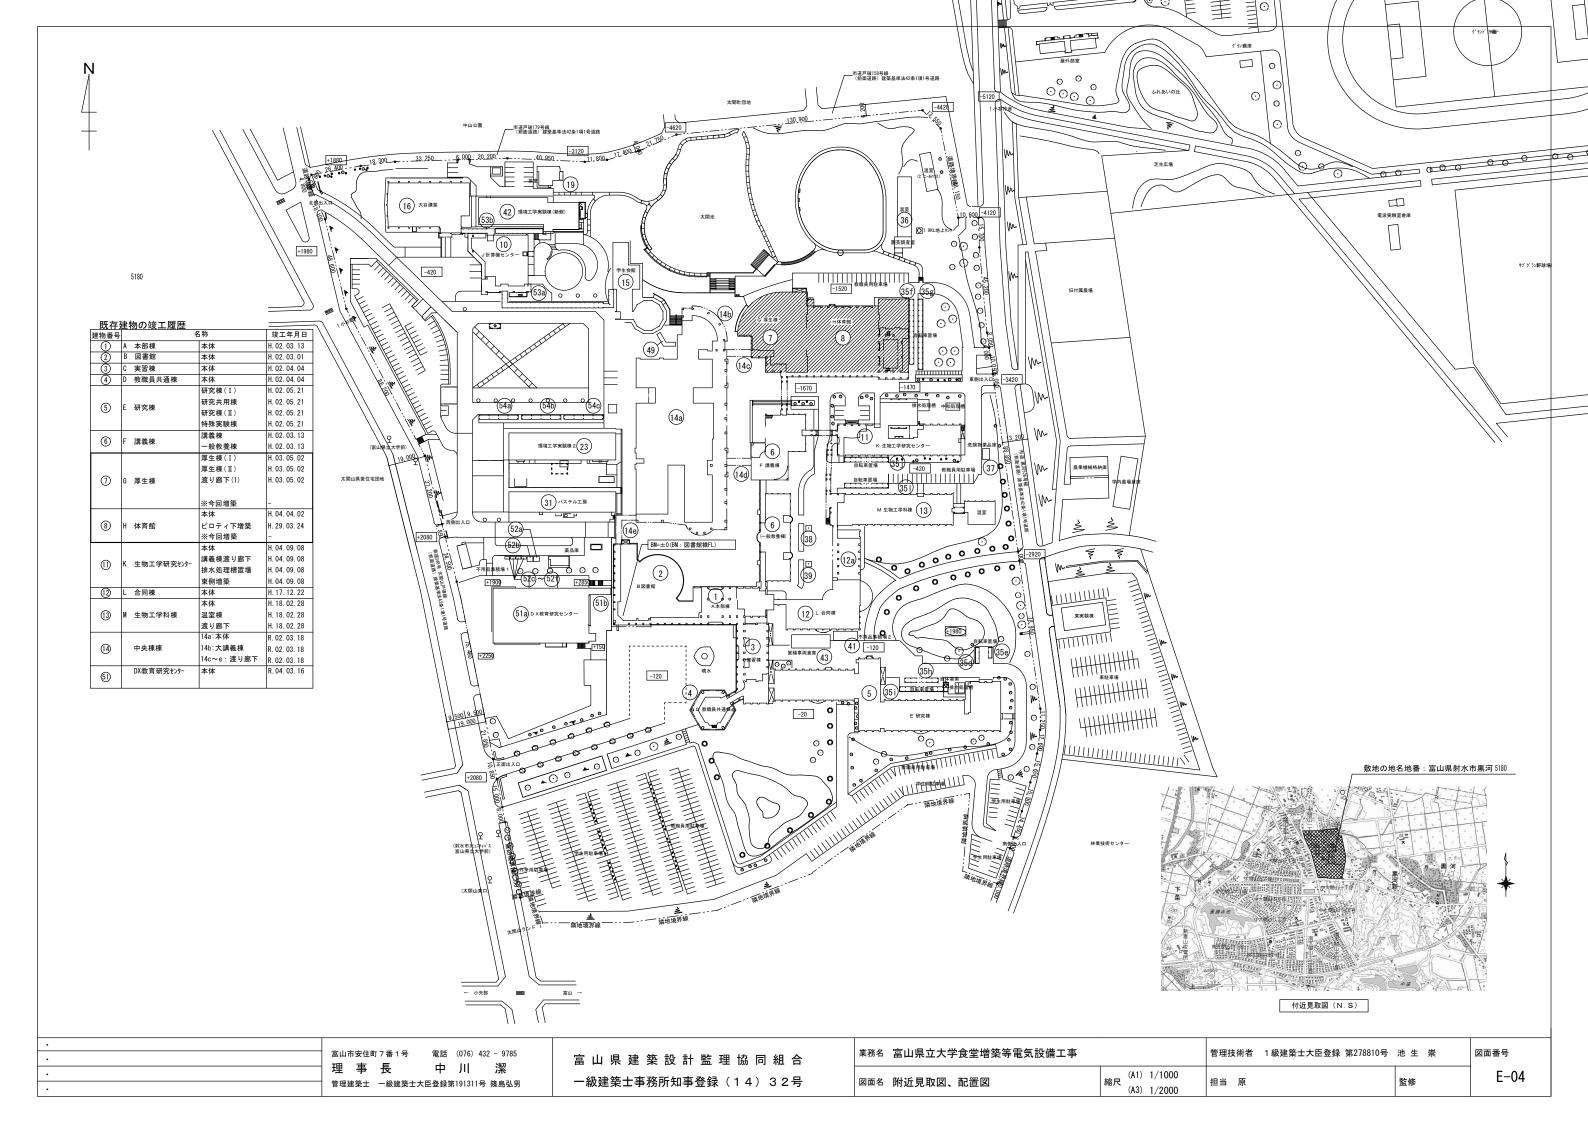


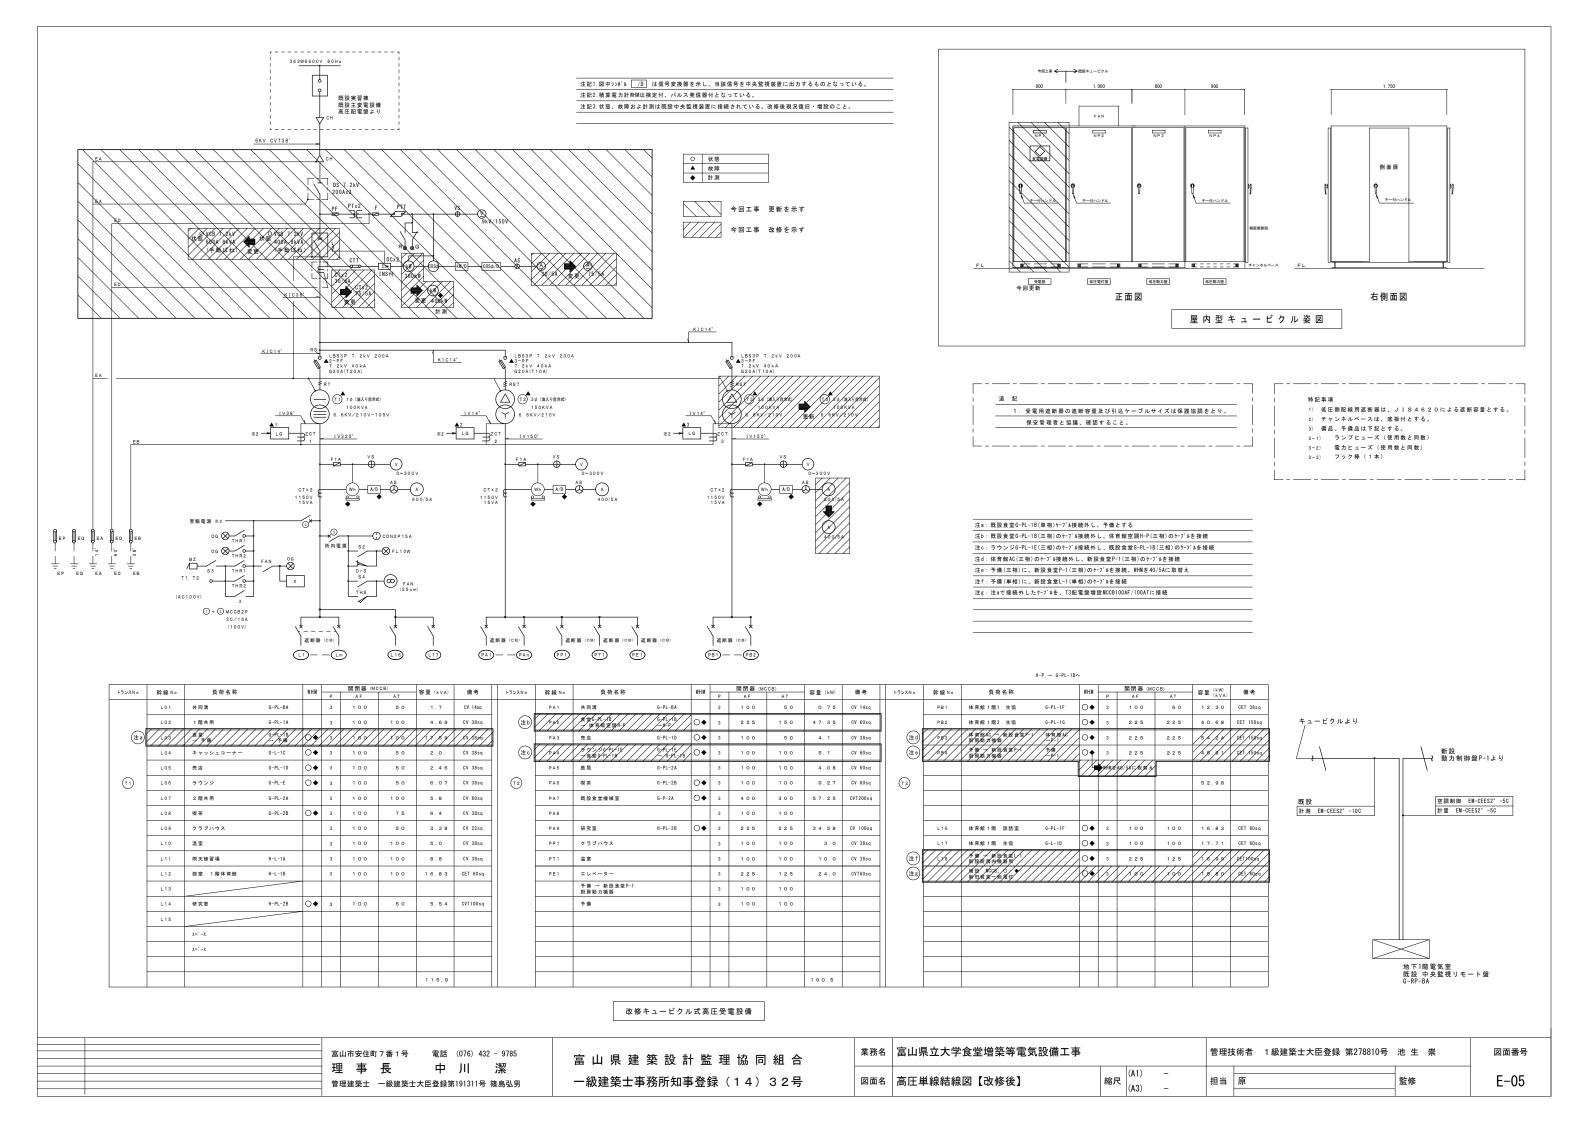

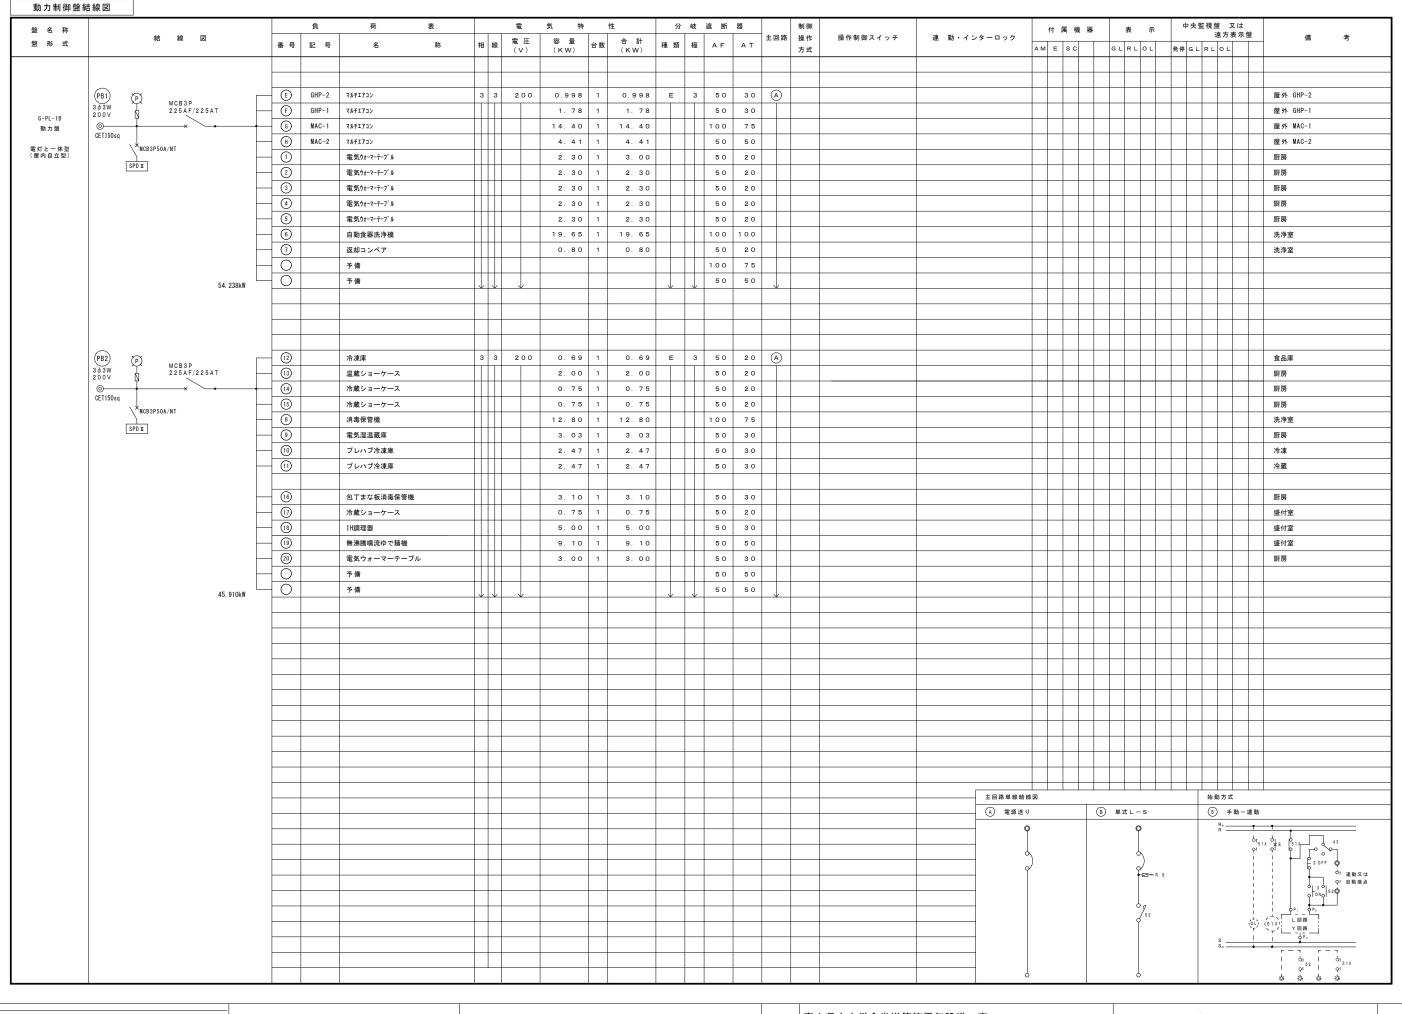

業務名│富山県立大学食堂増築等電気設備工事 管理技術者 1級建築士大臣登録 第278810号 池 生 崇 図面番号 富山市安住町7番1号 電話 (076) 432 - 9785 富山県建築設計監理協同組合 縮尺 (A1) 中 川 潔 理 事 長 E-06 担当 原 監修 一級建築士事務所知事登録(14)32号 図面名|動力盤_結線図_【改修後】 管理建築士 一級建築士大臣登録第191311号 篠島弘男 (A3)

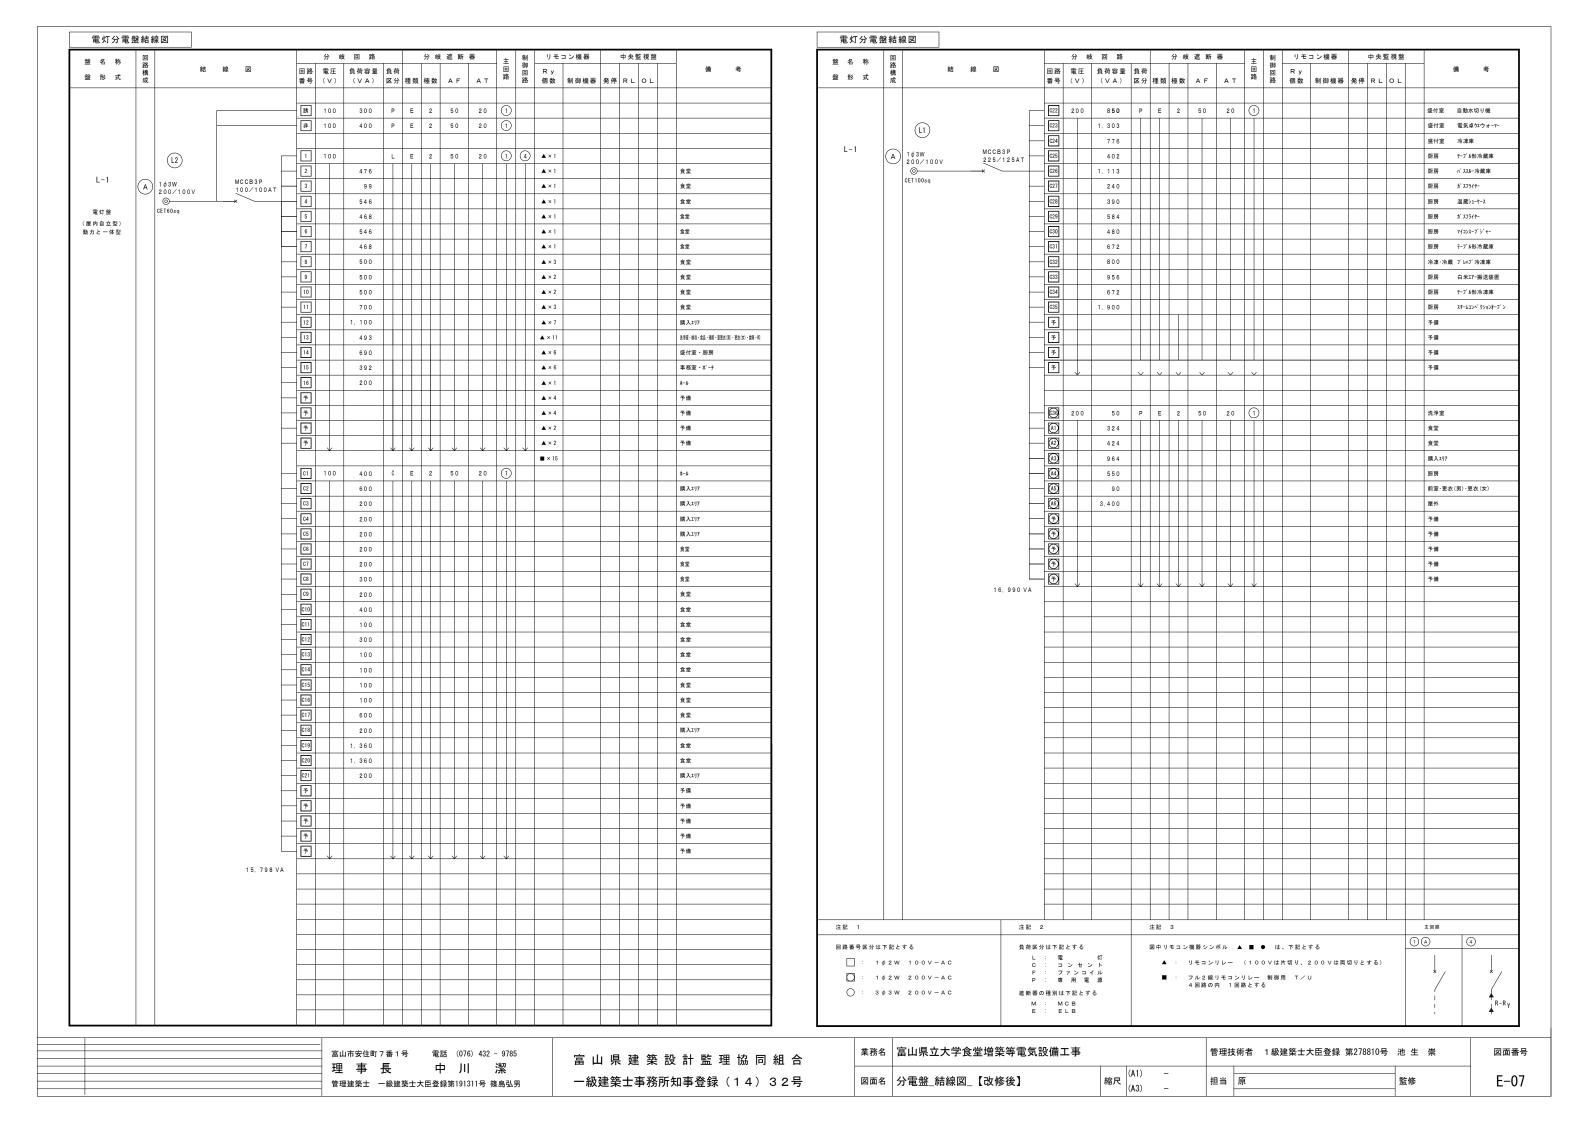

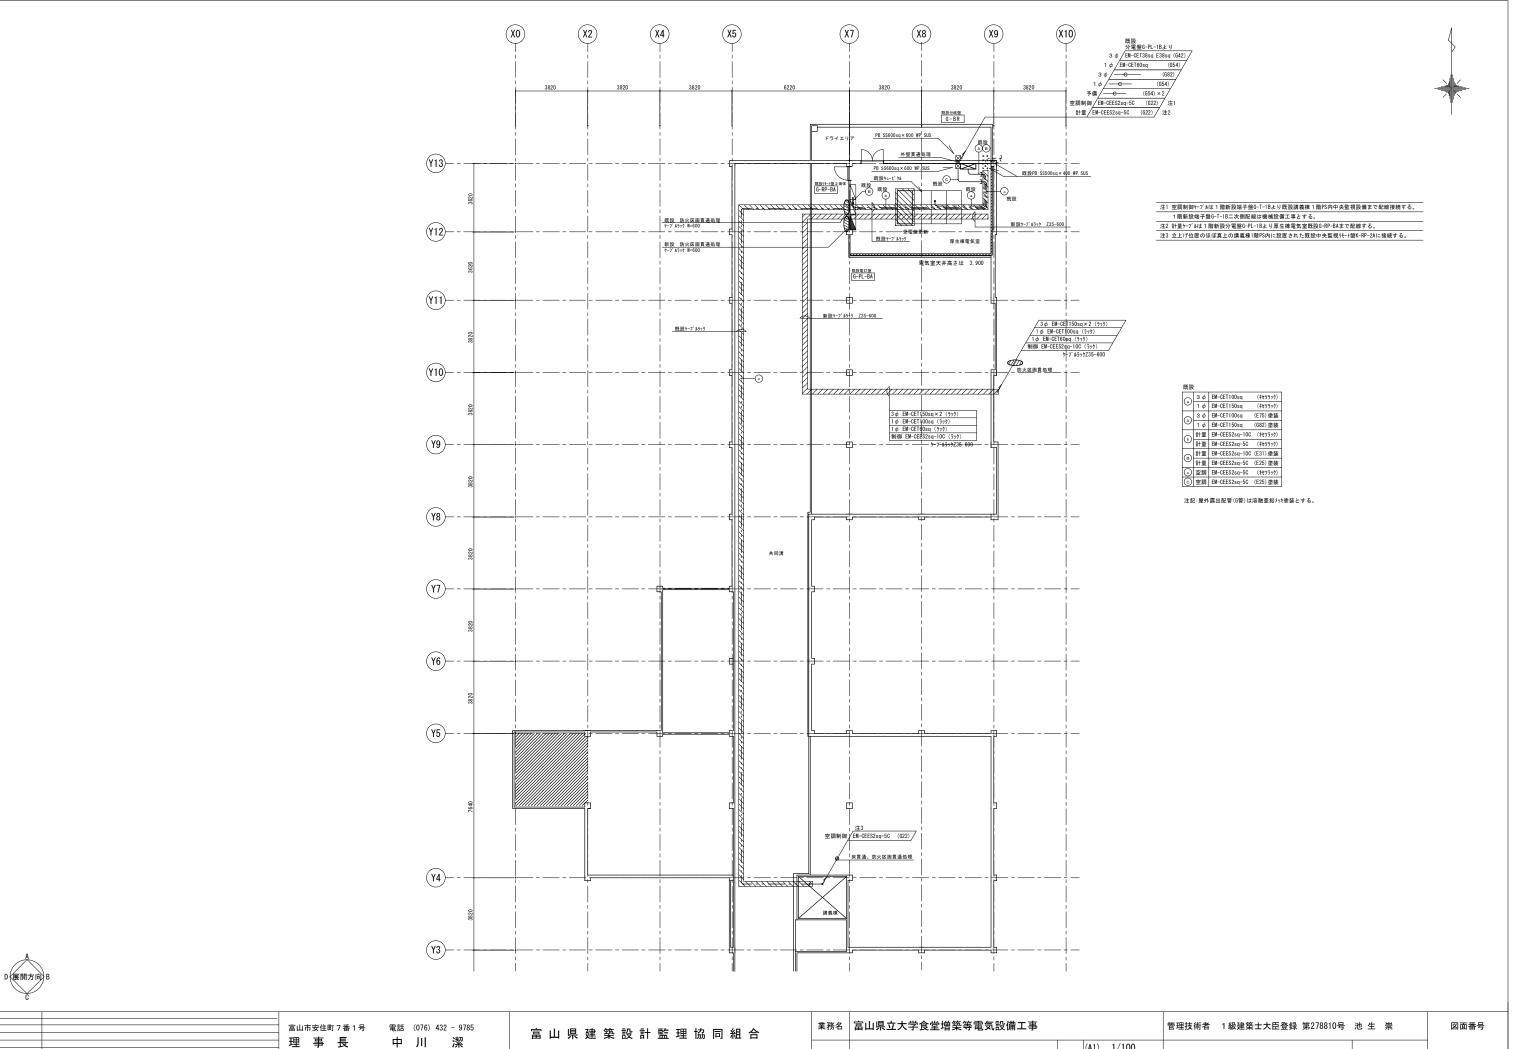



理事長 中 川 潔 管理建築士 一級建築士大臣登録第191311号 篠島弘男

一級建築士事務所知事登録(14)32号

図面名 幹線設備 地下1階平面図【改修後】

縮尺 (A1) 1/100 (A3) 1/200 担当 原 監修

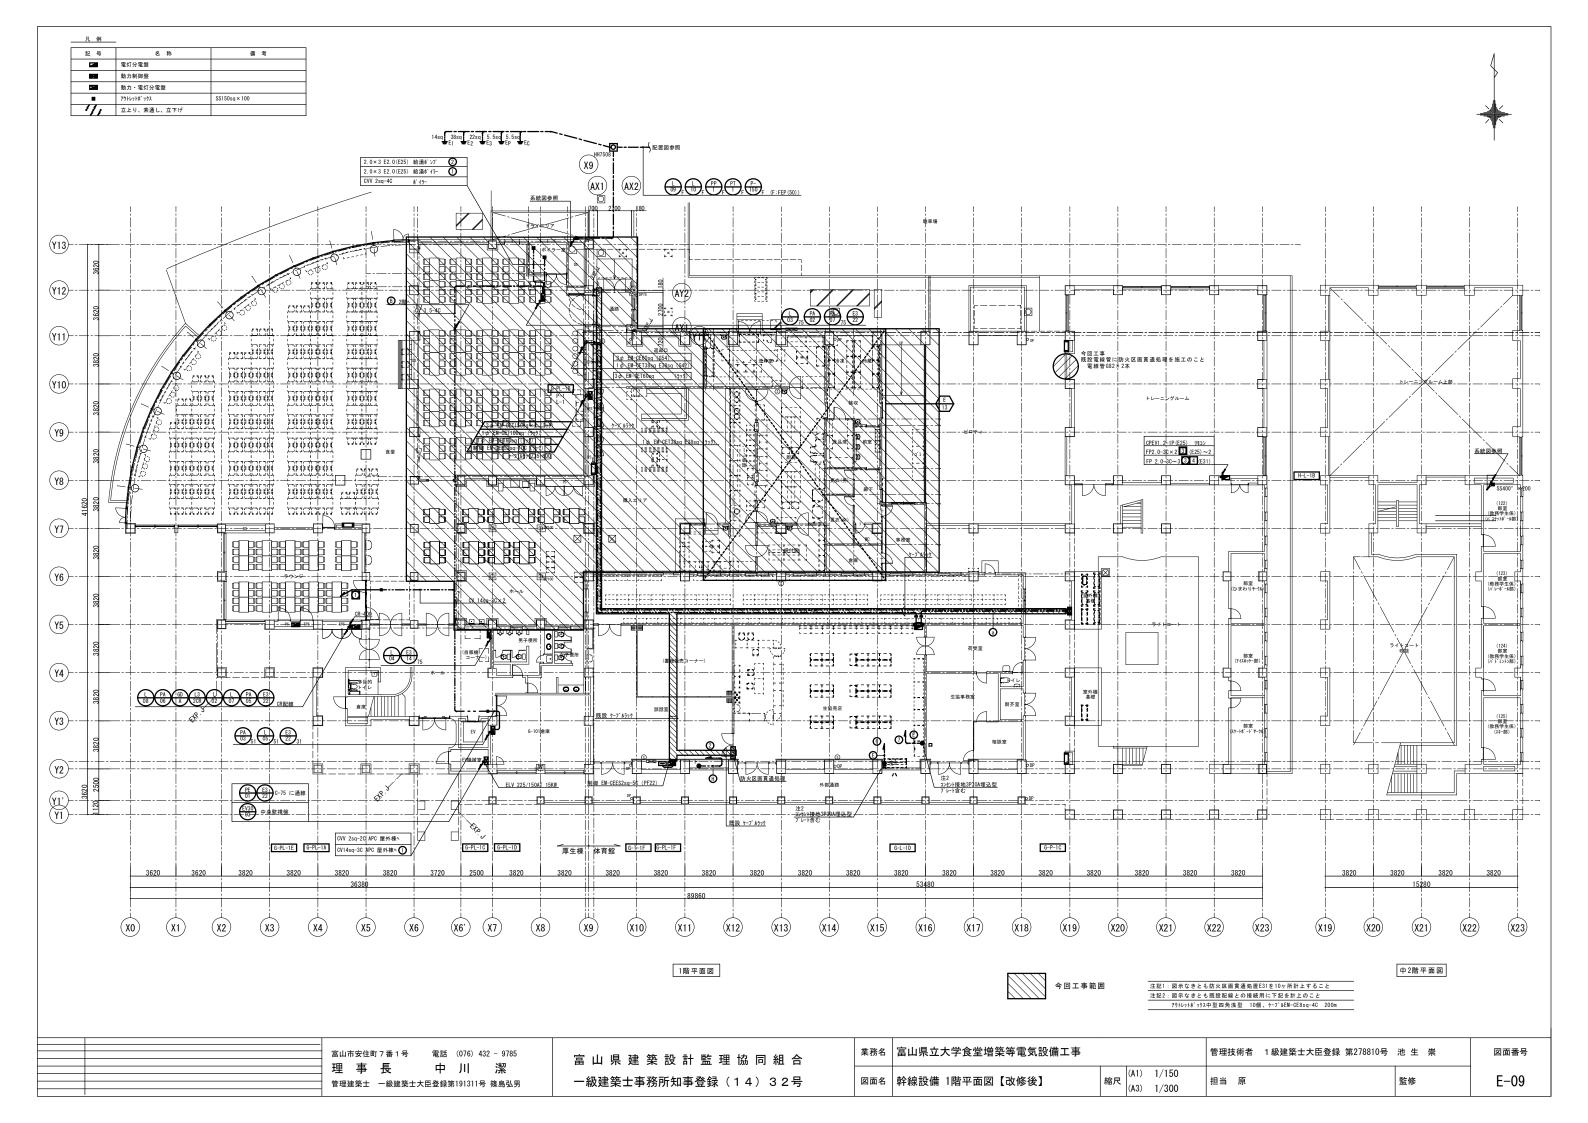


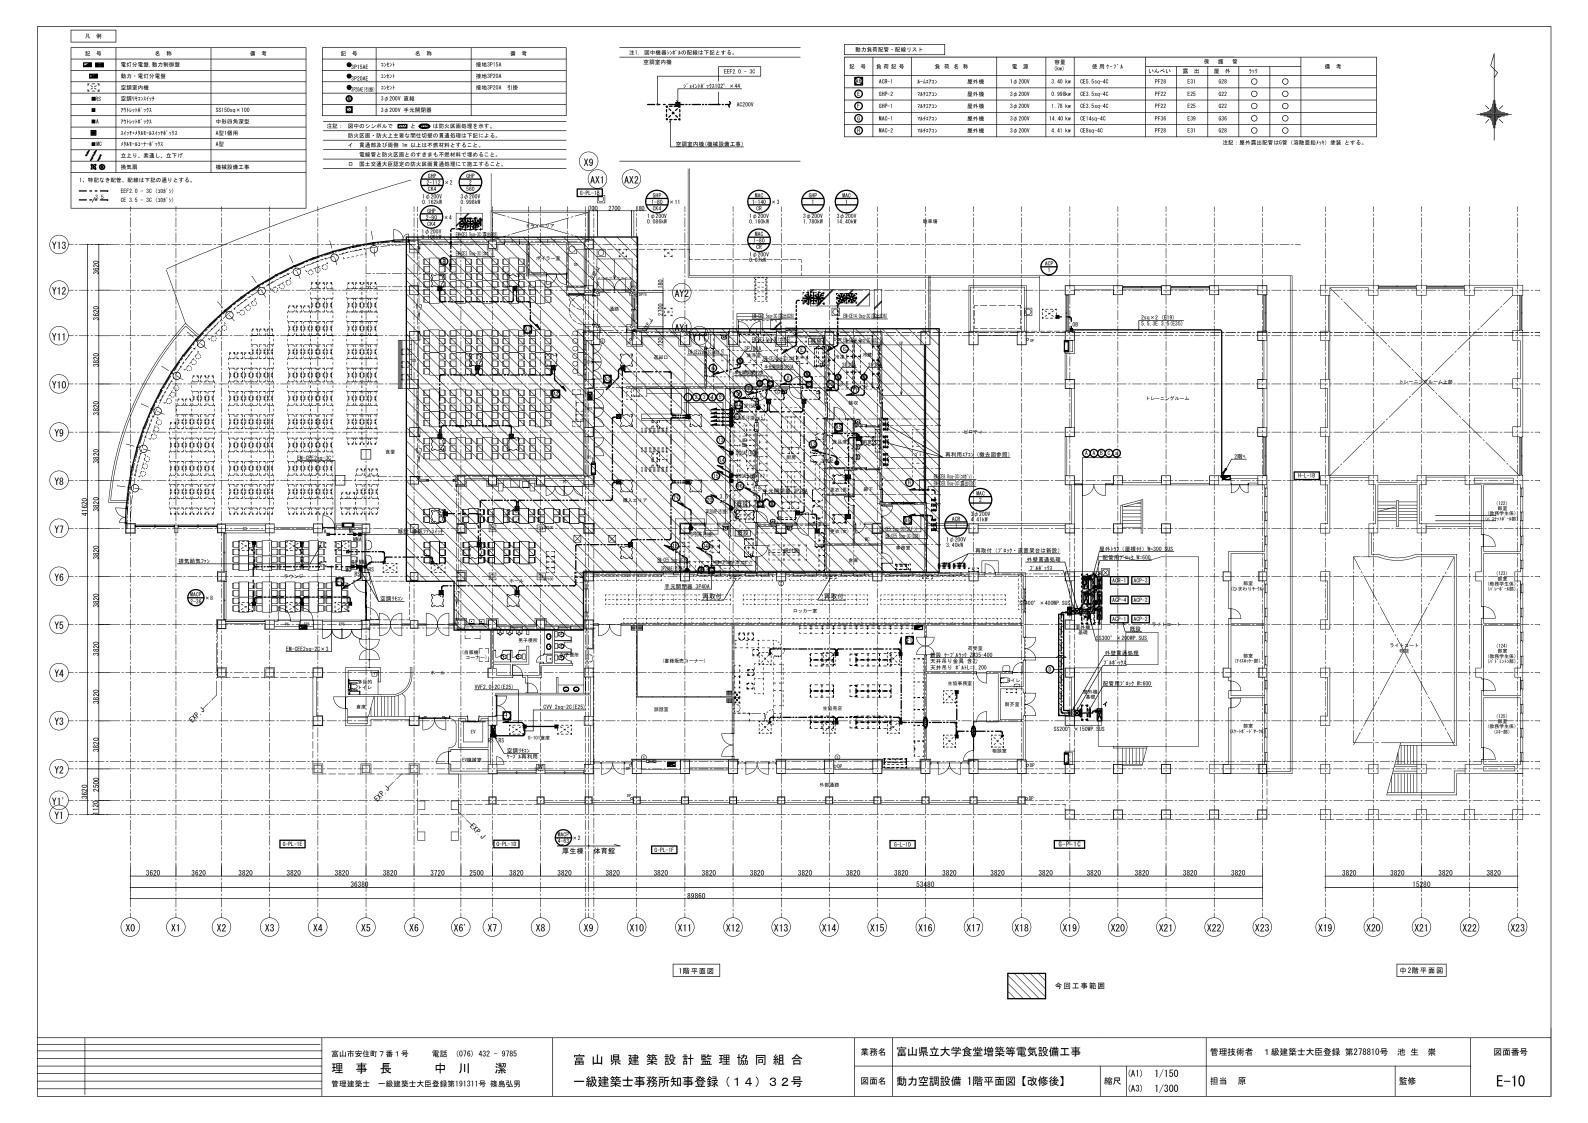



照明器具姿図(新設) ※型名は参考とする。


A LED照明 直付型	│ B │LED照明 直付型	C LED照明 直付型	D LED照明 直付型	E LEDZウエアベースライト	F LED照明器具 ダウンライト	│ G │LED照明器具 壁取付
. , , , , ,	- (HACCP向けウリーンフーズ 防湿型	防湿型・防雨型			
						防雨型 ひとセッサー付 EEセッサー付
		電圧:100~242V 本体:亜鉛鋼板(高反射白色粉体塗装)		□450、調光可能タイプ (約10~100%) 電圧:100~242V		電圧:100~242V
		枠:鋼板(高反射白色粉体塗装) 光源寿命:40,000時間(光束維持率85%)	 	電圧:100~242V 本体 :銅板(白色粉体塗装) 枠:銅板(高反射白色粉体塗装) 光源寿命:40,000時間(光束維持率85%)		電圧:100~242V 本体: ステンレス、カパー: ポリウーボネート (乳白) 光源寿命:40,000時間 (光束維持率85%) 昼白色(4,000K)、Ra83
		昼白色(5,000K)、Ra83 ライトバー: ボリカーボネート(乳白) カバー: アクリル(透明・帯電防止処理)	 	光源寿命: 40,000時間 (光東維持率85%) 屋白色 (4,000K)、Ra83 点灯ユラト (カパー) : ポリカーボネート (乳白)		
公共施設型番: LSS10-4-65	公共施設型番: LSS10-4-48	パ [°] ナソニック: XLW461ZENZ LE9	公共施設型番: LSS10MP/RP-4-64	パ [°] ナソニック: XL374PEUJ LA9	公共施設型番: LRS1-22	n° ナソニック: NNFS21812C
H GL照明 埋込型						
殺菌灯						
殺菌線 這光方式 本体 : 亜鉛鋼板						
枠:鋼板 (高反射白色粉体塗装) カバー:鋼板 (ホワイトつや消し仕上)						
パナソニック: NTN88003GL						
a 非常照明器具	b 非常照明器具	c 非常照明器具	LED避難口誘導灯	LED通路誘導灯		
	電池内蔵型 防湿型・防雨型	電池内蔵型 HACCP向けクリーンフーズ	電池内蔵型 B級BH型	電池内蔵型 B級BH型		
器具取付高さ 2.1m 2.4m 2.6m 3.0m 4.0m 単体配置 A1 4.2m 4.5m 4.7m 4.9m 3.3m			1			
直線配置 A2 9.3m 10.2m 10.8m 11.9m 12.9m	器具取付高さ 2.1m 2.4m 2.6m 3.0m 4.0m 単体配置 A1 4.2m 4.5m 4.6m 4.7m 3.7m 直線配置 A2 9.4m 10.3m 10.9m 11.9m 12.8m	器具取付高さ 2.1m 2.4m 2.6m 3.0m 4.0m 単体配置 A1 4.4m 4.5m 4.5m 4.2m 3.5m 直線配置 A2 10.1m 11.0m 11.5m 12.2m 12.2m				
無体配置 A1 4.2m 4.5m 4.7m 4.9m 3.3m 直線配置 A2 9.3m 10.2m 10.8m 11.9m 12.9m 四角配置 A4 7.4m 8.2m 8.7m 9.6m 11.7m	単体配置 A1 A2 A5m A5m A5m A7m 3.7m 直線配置 A2 9.4m 10.3m 10.9m 11.9m 12.8m 四角配置 A4 7.5m 8.2m 8.7m 9.7m 11.7m	単体配置 A1 4.4m 4.5m 4.5m 4.2m 3.5m 直線配置 A2 10.1m 11.0m 11.5m 12.2m 12.2m 四角配置 A4 8.1m 8.9m 9.4m 10.4m 12.1m				
## 特に	審具取付高さ 2.1m 2.4m 2.6m 3.0m 4.0m 単体配置 A1 4.2m 4.5m 4.6m 4.7m 3.7m 直線配置 A2 9.4m 10.3m 10.9m 11.9m 12.8m 四角配置 A4 7.5m 8.2m 8.7m 9.7m 11.7m 公共施設型番: K1-LSS14MP-2	器具取付高さ 2.1m 2.4m 2.6m 3.0m 4.0m 単体配置 A1 4.4m 4.5m 4.5m 4.2m 3.5m 直線配置 A2 10.1m 11.0m 11.5m 12.2m 12.2m 四列配置 A4 8.1m 8.9m 9.4m 10.4m 12.1m 1.7 1.	公共施設型番: SH1-FBF20-BH	公共施設型番: ST1-FBF22-BH		
	単体配置 A1 A2 A5m A5m A5m A7m 3.7m 直線配置 A2 9.4m 10.3m 10.9m 11.9m 12.8m 四角配置 A4 7.5m 8.2m 8.7m 9.7m 11.7m	単体配置 A1 4.4m 4.5m 4.5m 4.2m 3.5m 直線配置 A2 10.1m 11.0m 11.5m 12.2m 12.2m 四角配置 A4 8.1m 8.9m 9.4m 10.4m 12.1m	公共施設型番: SH1-FBF20-BH	公共施設型番: ST1-FBF22-BH		
	単体配置 A1 A2 A5m A5m A5m A7m 3.7m 直線配置 A2 9.4m 10.3m 10.9m 11.9m 12.8m 四角配置 A4 7.5m 8.2m 8.7m 9.7m 11.7m	単体配置 A1 4.4m 4.5m 4.5m 4.2m 3.5m 直線配置 A2 10.1m 11.0m 11.5m 12.2m 12.2m 四角配置 A4 8.1m 8.9m 9.4m 10.4m 12.1m	公共施設型番: SH1-FBF20-BH	公共施設型番: ST1-FBF22-BH		
	単体配置 A1 A2 A5m A5m A5m A7m 3.7m 直線配置 A2 9.4m 10.3m 10.9m 11.9m 12.8m 四角配置 A4 7.5m 8.2m 8.7m 9.7m 11.7m	単体配置 A1 4.4m 4.5m 4.5m 4.2m 3.5m 直線配置 A2 10.1m 11.0m 11.5m 12.2m 12.2m 四角配置 A4 8.1m 8.9m 9.4m 10.4m 12.1m	公共施設型番: SH1-FBF20-BH	公共施設型番:ST1-FBF22-BH		
	単体配置 A1 A2 A5m A5m A5m A7m 3.7m 直線配置 A2 9.4m 10.3m 10.9m 11.9m 12.8m 四角配置 A4 7.5m 8.2m 8.7m 9.7m 11.7m	単体配置 A1 4.4m 4.5m 4.5m 4.2m 3.5m 直線配置 A2 10.1m 11.0m 11.5m 12.2m 12.2m 四角配置 A4 8.1m 8.9m 9.4m 10.4m 12.1m	公共施設型番:SH1-FBF20-BH	公共施設型番: ST1-FBF22-BH		
	単体配置 A1 A2 A5m A5m A5m A7m 3.7m 直線配置 A2 9.4m 10.3m 10.9m 11.9m 12.8m 四角配置 A4 7.5m 8.2m 8.7m 9.7m 11.7m	単体配置 A1 4.4m 4.5m 4.5m 4.2m 3.5m 直線配置 A2 10.1m 11.0m 11.5m 12.2m 12.2m 四角配置 A4 8.1m 8.9m 9.4m 10.4m 12.1m	公共施設型番: SH1-FBF20-BH	公共施設型番: ST1-FBF22-BH		

	- 富山市安住町 7番 1号 電話 (076) 432 - 9785	富山県建築設計監理協同組合	業務名富山県立大学食堂増築等電気設備ニ	上事	管理技術者 1級建築士大臣登録 第278810-	号 池 生 崇	図面番号
	理事長 中川 潔 管理建築士 一級建築士大臣登録第191311号 篠島弘男	一級建築士事務所知事登録(14)32号	図面名 照明器具姿図【改修後】	縮尺 (A1) - (A3) -	担当 原	監修	E-11

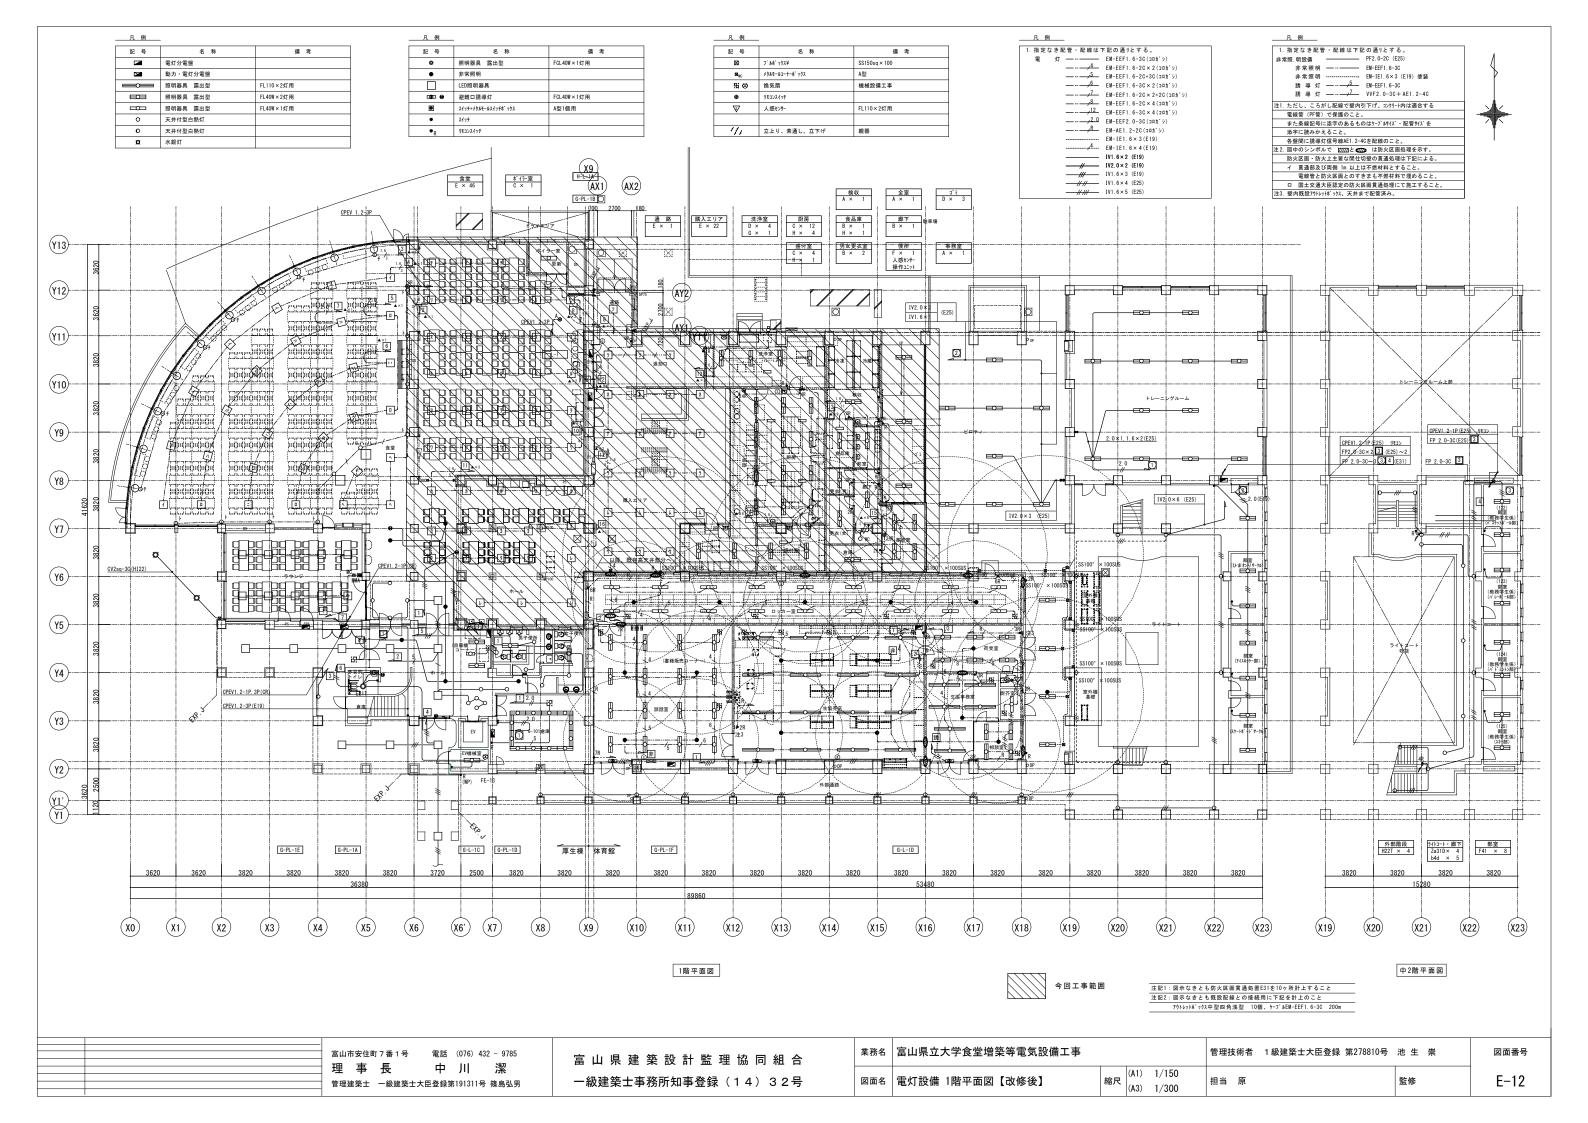

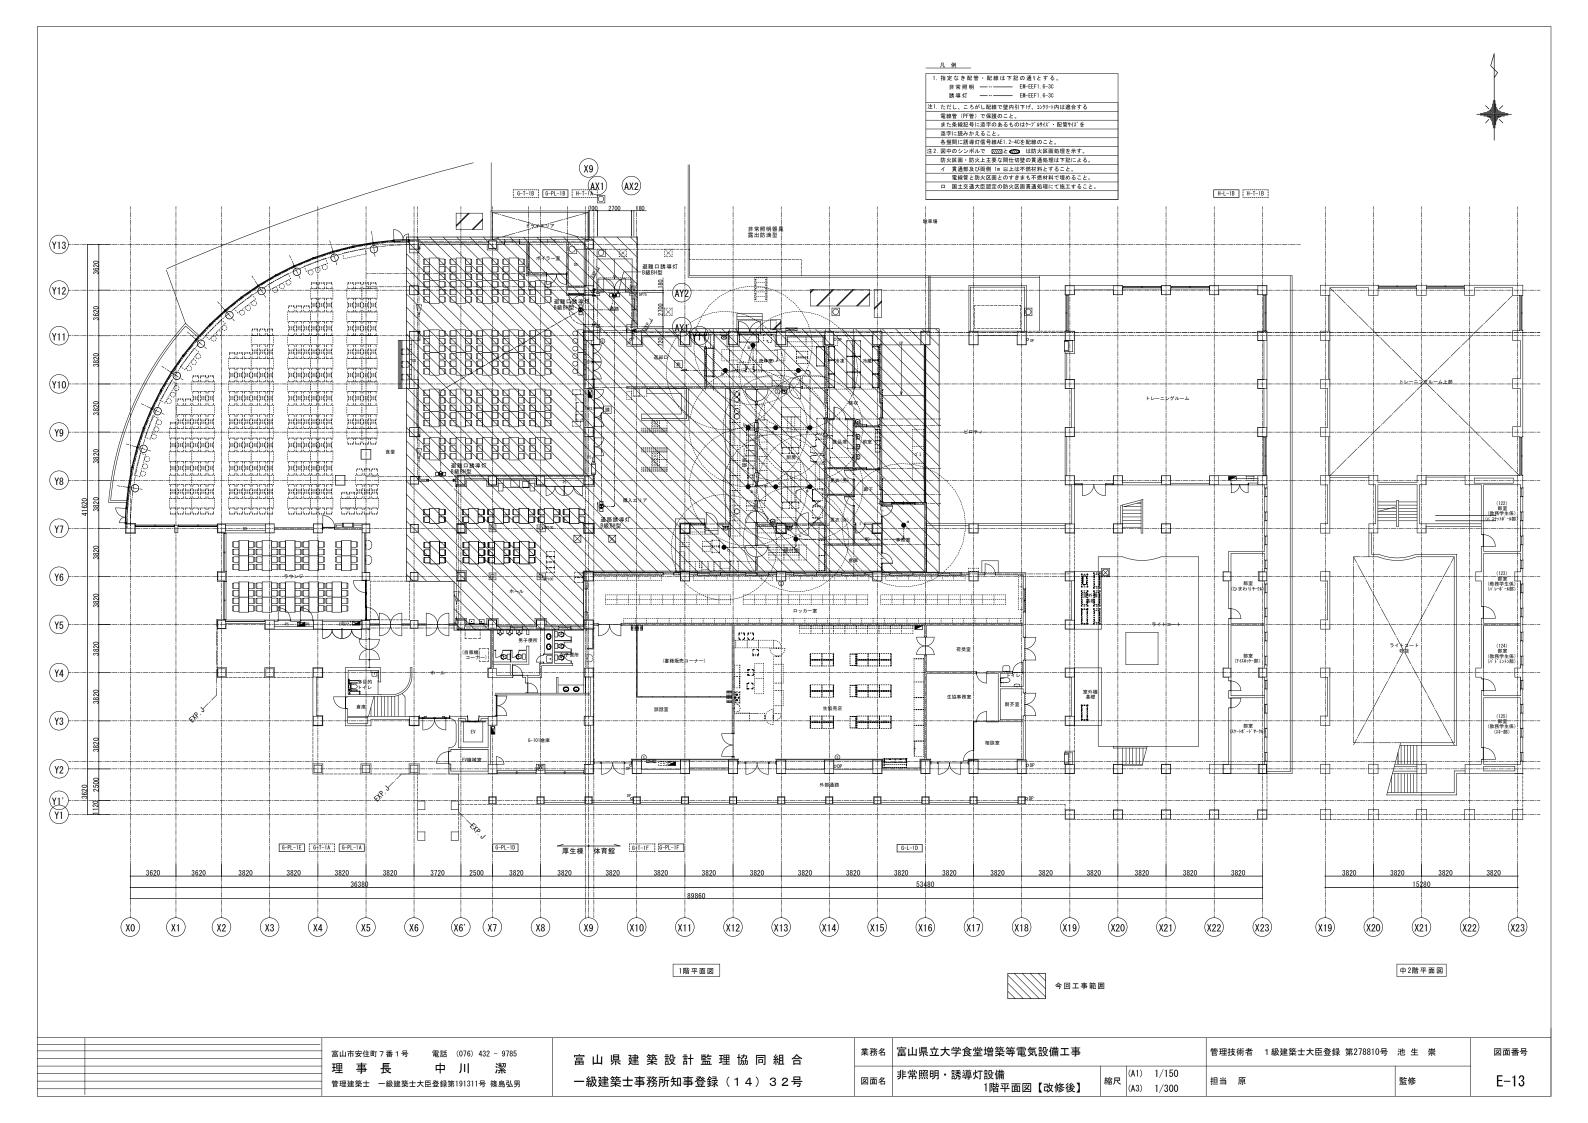

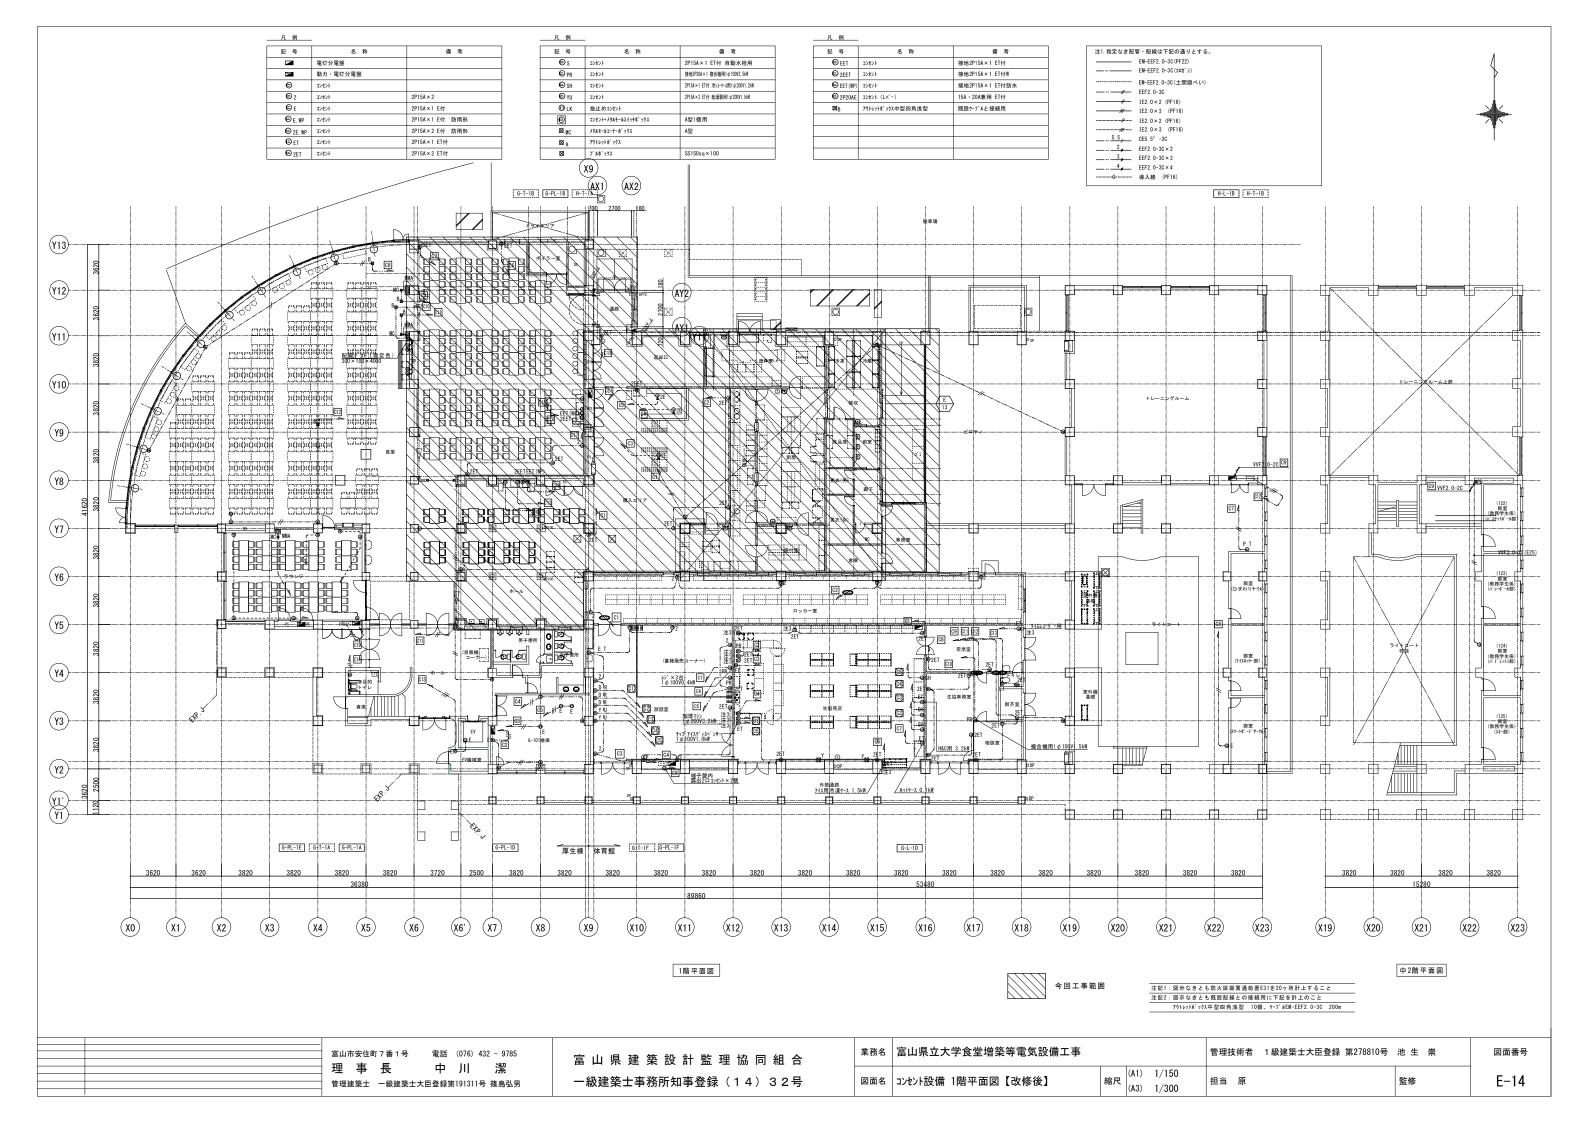

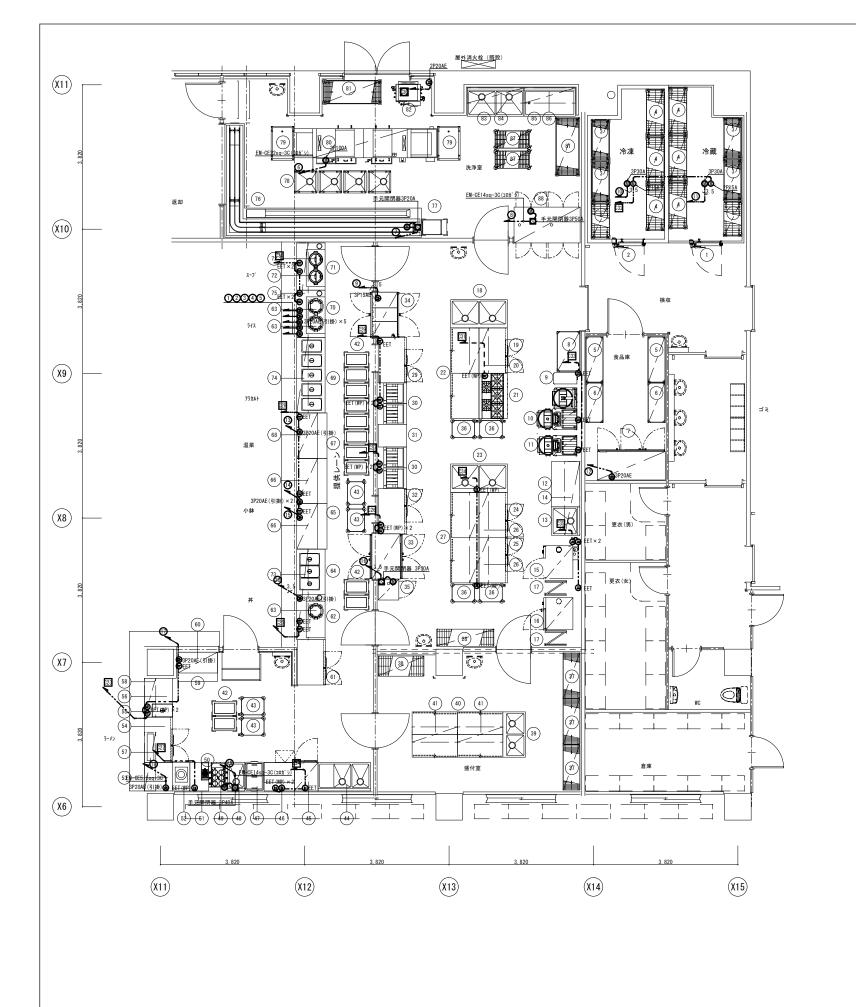

厨房器具電源	容量リスト(3 φ)		
厨房器具 記号	配線番号	負荷名称	容量(kw)	Tr 開閉器(A)
69	0	電気ウォーマーテーブル	2. 3	3P20AE(引掛)
69	0	電気ウォーマーテーブル	2. 3	3P20AE (引掛)
69	3	電気ウォーマーテーブル	2. 3	3P20AE(引掛)
69	4	電気ウォーマーテーブル	2. 3	3P20AE(引掛)
69	0	電気ウォーマーテーブル	2. 3	3P20AE(引掛)
80	6	自動食器洗浄機	19.65	3P100A
1 6	0	返却コンベア	0.8	3P20A
88	0	消毒保管機	12.8	3P50A
34)	9	電気湿温蔵庫	3. 03	3P15A
1	0	プレハブ冷凍庫	0.86	3P30A
2	0	プレハブ冷凍庫	2. 47	3P30A
①	0	冷凍庫	0. 69	3P20AE
68	0	温蔵ショーケース	2. 0	3P20AE (引掛)
66	0	冷蔵ショーケース	0. 75	3P20AE (引掛)
66	(5)	冷蔵ショーケース	0. 75	3P20AE (引掛)
35	0	包丁まな板消毒保管機	3. 1	3P30A
60	0	冷蔵ショーケース	0. 75	3P20AE (引掛)
62	0	IH調理器	5. 0	3P20AE (引掛)
49	0	無沸騰噴流ゆで麺機	9. 1	3P40A
64	0	電気ウォーマーテーブル	3.0	3P20AE (引掛)

厨房器具電源	容量リスト(1 φ)		
厨房器具 記号	配線番号	負荷名称	容量 (kw)	Tr 開閉器(A)
50	022	自動水切り機	0.85	1P20AE
		テーブル形冷蔵庫	0. 328	
64,65,60	023	電気卓ウエウォーマー	0.9	1P20AE
		冷蔵ショーケース	0. 075	
		冷凍庫	0. 37	
45,46,47	024	キューブ・アイスメーカー	0.34	1P20AE
		小型冷凍ストッカー	0.066	
6163	025	テーブル形冷蔵庫	0. 328	1P20AE
w,w		電子ジャー	0. 074	IPZUAE
	026	テーブル形冷凍庫	0. 344	100015
@.33	020	パススルー冷蔵庫	0. 769	1P20AE
39,39	027	カ´ スフライヤー	0. 12×2	1P20AE
6666	028	冷蔵ショーケース	0. 075 × 2	1P20AE
60,600,600	020	温蔵ショーケース	0. 24	TFZUAL
0000	029	テーブル形冷凍庫	0. 12×2	1P20AF
(W),(W),(W)	023	カ・スフライヤー	0. 344	TFZUAL
@,@	030	マイコンスープ・ジャー	0. 24 × 2	1P20AE
(9)	031	テーブル形冷蔵庫	0. 328	1P20AE
12	032	プレハプ冷蔵庫	0.3	1P20AE
0,0	P. 4	プレハプ冷凍庫	0.5	TPZUAE
		白米17-搬送装置	0. 62	
9,00,0	033	システム炊飯機	0. 168	1P20AE
		システム炊飯機	0. 168	
2425	034	テーブル形冷蔵庫	0. 328	1P20AE
(A)(A)	234	テーブル形冷凍庫	0. 344	IFZUAE
(5)(5)(6)	035	スチームコンペークションオーブ ン/コンピ・デュオ	0.76×2	1P20AE
(M)(M)	200	スチームコンヘ゛クションオーフ゛ン	0.38	IF ZUAE

記号	名 称	備考
⊜ EET	コンセント	接地2P15A×1 ET付
© 2EET	コンセント	接地2P15A×1 ET付W
EET (WP)	לעלכ	接地2P15A×1 ET付防水
⊜ 2P20AE	コンセント (Ln'-)	15A・20A兼用 ET付
⊕ 3P15AE	コンセント	接地3P15A
⊕ 3P20AE	לעלב	接地3P20A
④ 3P20AE (引援)	コンセント	接地3P20A 引掛
0	3 φ 200V 直結	
0	3φ200V 手元開閉器	
×	アウトレットボックス	中形四角深型
1、特記なき配	管、配線は下記の通りとする。	
	EEF2.0 - 3C (コロカ シ)	


	富山市安住町7番1号 電話 (076) 432 - 9785	富山県建築設計監理協同組合	業務名 富山県立大学食堂増築等電気設備工事		管理技術者 1級建築士大臣登録 第278810号	计 池 生 崇	図面番号
•	理 事 長 中 川 潔 管理建築士 -級建築士大臣登録第191311号 篠島弘男		図面名 厨房詳細図(幹線、コンセント)【改修後】	縮尺 (A1) 1/50 縮尺 (A3) 1/100	担当原	監修	E-15


品			外形寸法		外 形 寸 法 (m/m)			給掛	: 水		ガス	(都市ガス)	電	気 ((W)	兼	š ģ	ī.	フ	
	名 称	規 格 仕様	間口	奥 行	高さ		給水	給湯	排水	ピッ	口径	消費量	単相100V	単相200V	三相2000	給気	排気	消費量	ı	備考
番			[8] [类 17	m c	量	¤		Φ	۲	ÅŌ	(kW)	9	•	•	Ø		(Kg/H)	۴	FL-250にプレハブパネル組立後、コンクリート
1	プレハブ冷蔵庫		1, 995	4, 170	***	1			40	要			0.300		0.860					埋戻し床仕上げ(建築工事)室外機設置場所別途要 FL-250にプレハブパネル組立後、コンクリート
(3)	プレハブ冷凍庫	P1590-4/MS1070-4	2, 145	4, 170	***	1			40	要			0.500		2. 470					埋戻し床仕上げ(建築工事)室外機設置場所別途要
(4)	移動 シェルフ 移動 シェルフ	P1590-4/MS1220-4	1, 062	460 460	1, 725	6														F´-リ-付 4段 F´-リ-付 4段
(5)	ソリッドシェルフ	P1900-4/MSS1220-4	1, 213	461	1, 892	2														4段
6	ソリッドシェルフ	P1900-4/MSS1070-4	1, 063	461	1, 892	2														4段
1	冷 凍 庫	HF-180A3 (移設品)	1,800	800	1, 910	1			40						0. 690					定格内容積1620L
8	ソリッドシェルフ	P1900-4/LSS1070-4	1, 063	614	1, 892	1														4段
9	白米エアー搬送装置	AC0600-S	300	640	920	1							0. 620							
10	システム炊飯機	AR555-AB25	1, 100	640	1, 590	1	15		50 × 3		15×2	22.80	0.168						0	5升×2
11	システム炊飯機	AR455-AB15	540	640	1, 590	1	15		50 × 2		15	11.40	0.168						0	5升
12	作業台		1, 200	750	600	1	15	15	40											生協仕様
13	- 槽 シ ン ク 上 棚		750 1, 950	750 400	1段	1	15	15	40											生協仕様
15	スチームコンベクションオーブン/コンピ・デュオ	iCP6-11G+iCP6-11G+UG1	860	979	1, 938	1	20 × 2		(耐熱100°C) 40×2		20×2	27. 40	0, 760						(i)	部市ガス13A ホテルパン1/1 6段×2 1/2 12段×2 架台付
16	スチームコンベクションオーブン	i CP6-11G	850	842	1, 453	1	20		(耐熱100℃) 40		20	13. 70	0. 380						0	都市ガス13A ホテルパン1/1 6段 架台付
17	ホテルパンカート	N-15	395	555	1, 650	2														
18	ニ 槽 シ ン ク		1,500	750	800	1	15×2	15×2	40×2											生協仕様
19	テーブル形冷蔵庫	RT-120SDG-1-RML	1, 200	750	800	1			40	Щ			0. 328							定格内容積321L
20	上棚	WW 107557	1, 200	500	2段	1														生協仕様
21	ガ ス テ ー ブ ル	XY-12755T	1, 200	750	800	1				Н	20	66.30							(1)	
22	台下戸棚		1, 200	750	800	2	45			H										生協仕様
23	ニーボージンク	RT-120SDG-1-RML	1,500	750 750	800	1	15×2	15×2	40×2 40	H			0.200							生協仕様
25	テ ー ブ ル 形 冷 蔵 庫 テ ー ブ ル 形 冷 凍 庫	FT-120SDG-1-ML	1, 200	750 750	800 800	1			40				0. 328							定格内容積321L
26	上棚		1, 200	500	2段	2			40				0. 344							定格内容積321L 生協仕様
27	台下戸棚		1, 200	750	800	2														生協仕様
28	シェルフ	P1900-4/MS1520-4	1, 518	460	1, 892	1														4段
29	テーブル形冷凍庫	FT-120SDG-1-RML	1, 200	750	800	1			40				0.344							定格内容積321L
30	ガスフライヤー	CF3-GD23L-R	550	600	800	4					15	11.00	0. 120						0	油量20L ろ過槽あり
31	作 業 台		600	750	800	1														生協仕様
32	テーブル形冷凍庫	FT-120SDG-1-ML	1, 200	750	800	1			40				0.344							定格内容積321L
33	パススルー冷蔵庫	HR-120CA-ML-4G4G	1, 200	850	1, 910	1			40				0. 769							定格内容積1126L
34	電気湿温蔵庫	IHS-1275BGE KCSK-5-e	1, 200	750	1,800	1	15		40						3. 030					軟水器付 アジャスト脚変更
35	包丁まな板消毒保管機 ワーキングカート	NWT2M-S	550	550	1, 900	1			40						3. 100					収容数 まな板10枚 包丁16本
36	<u>ワーキングカート</u> シ ェ ル フ	P1900-4/MS1220-4	1, 212	461 460	815 1, 892	3														4段
38	シェルフ	P1900-4/BS1220-4	1, 212	536	1, 892	1														4段
39	ニ 槽 シ ン ク		1, 200	600	800	1	15×2	15×2	40×2											生協仕様
40	台 下 戸 棚		1, 200	600	800	4														生協仕様
41	上 棚		1, 200	400	2段	2														生協仕様
42	ディッシュディスペンサー	MEX-1020	665	410	850	12														
43	ワーキングカート	NWT2M-S	606	461	815	4														
44	水切付二槽シンク	U5 444 4 43	1, 390	750	800	1	15×2	15×2	40×2											生協仕様
45	冷凍庫	HF-63A-1 (L) IM-65TM-2 (特)	625	800	1, 910	1			40	H			0. 370							定格内容積493L
46	キューブアイスメーカー	IM-65IM-2 (特) SCR-SV66MS	800	750	800	1	15		40	Н			0.340							貯氷量 約30kg 天板D=750
47	小型冷凍ストッカー- 槽 シ ン ク		776 450	493 750	790 800	1	15	15	40				0.066							有効内容積97L 生協仕様
48	無沸騰噴流ゆで麺機	UM721E	504	652	950	1	15	10	40						9. 100				0	工版证标
50	自動水切り機	DM16	200	460	800	1			40				0. 850		0.100				Ť	
51	異形台		500	750	800	1														現寸合せ 生協仕様
52	I H 調 理 器	MIR-5LB-N	450	750	450	1	15								5. 000				6	ローレンジ
53	作 業 台		750	750	800	1														生協仕様
54	テーブル形冷蔵庫	RT-120SDG-1-RML(特)	1, 200	750	800	1			40	Ц			0. 328							天板HP仕様 定格内容積321L
55	電気卓上ウォーマー	TEW-E	350	550	260	1				Щ			0. 900							
56	ウォーマー 置台		1, 030	750	540	1				Н										現寸合せ 生協仕様 H=540/800
57	スニーズガード		1,550	300	1R	1				H										生協仕様
58	x = − x n − F		1, 030	300	1R	1				H										生協仕様
59 60	欠 番 冷蔵ショーケース		1, 050	800	1700	1			40	H			0. 075		0. 750					
61	テーブル 形 冷 蔵 庫	RT-120SDG-1-RML	1, 050	750	800	1			40				0.075		V. 130					定格内容積321L
62	ジャーテーブル		1, 200	750	600	1				П			1							現寸合せ 生協仕様 H=600/800
63	電子ジャー	JHE-A720	385	418	307	3							0.074							保温容量7.2L
64	電気ウォーマーテーブル	EWT-1200BSP	1, 200	750	800	1	15	15	(耐熱80℃) 40						3. 000					HP縦置仕様
65	欠 番																			

			外形	彡寸 法 (r	m/m)	数		給 排	* 水		ガス	(都市ガス)	電	気 ((W)	ž	₹ \$	i	7	
品	名 称	規 格 仕様	間口	奥 行	高さ		給水	給湯	排水	ピッ	口径	消費量	単相100V	l _			排気	消費量	1	備考
番						量	¤		Φ		Δō	(kW)	9	•	•	0		(Kg/H)	4	
66	冷蔵ショーケース欠		1, 200	800	1, 700	2			40				0. 075		0.750					
68	温蔵ショーケース		1, 200	800	1, 700	1							0. 240		2.000					
69	電気ウォーマーテーブル	EWT-2000BSP	2, 000	750	800	1		15×5	(耐熱80°C) 40×5						11.500					HP縦置仕様 単独制御仕様 (2.3kW×5)
70	ジャーテーブル		1, 250	750	600	1														生協仕様 H=600/800
71	ジャーテーブル		1, 250	750	600	1														生協仕様 H=600/800
72	マイコンスープジャー	JHI-N120	426	368	355	2							0. 240							保温容量12.0L
73	ス ニ ー ズ ガ ー ド		2, 400	300	1R 1R	1														生協仕様
75	x = - x n - F		2, 500	300	1R	1														生協仕様
76	返却コンベア		3, 000	5, 200	800	1	15	15	50×4						0.800					300 000 144
77	トレイディスペンサー	MEX-1814-CN	440	695	885	1														外装ステンレス仕様
78	モービルシンク		600	600	800	4														生協仕様
79	移動水切台	TRUE AN	900	600	800	2		50 × 2	(耐熱80°C) 40×2											生協仕様
80	自動食器洗浄機	TDWF-38L P1590-4/LS1520-4	3, 800 1, 518	930 613	1, 400	1		20 × 3	40×2						19. 650				0	1' 11 44 455
82	移動 シェル フガス ブース ター	TB-56R	885	665	740	1		20	40		20	61. 60		0.050					0	F´-リ-付 4段
83	ニ・槽・シーンク		1, 500	750	800	1	15×2	15×2	40×2											生協仕様
84	上 棚		1, 500	400	1段	1														生協仕様
85	水 切 台		1, 360	750	800	1			40											現寸合せ 生協仕様
86	上棚	OTD1000 4 '27212 2	1, 360	400	1段	1														現寸合せ 生協仕様
87	移動スランテッドシェルフ	STP1390-4/ST910-2 MCW-40-e	910	460	1,520	2			40: 0	\vdash					10 000				\vdash	ト'-リー付 2段
88	消 毒 保 管 機	MEX-1814-C	1, 750 440	950 695	1, 900 885	6			40 × 2						12. 800					電気式 両面
90	サービステーブル		2, 100	900	850	2			40											生協仕様
91	冷 水 機	SWR-250-P1	703	531	504	2	15						0.345							屋内設置型
92	自動給茶機	HTC-630M1D-0 (既存品)	450	500	880	4	15		60				1.015							
93	ディッシュディスペンサー	MEX-1020	665	410	850	6														
94	サービステーブル	D1500 4/80010 4	1, 200	900	850	2														生協仕様
(95)	移動シェルフ	P1590-4/MS910-4	910	460	1, 725	2														ドーリー付 4段
			-																	
			_			Ш														
-						Н														
						Н														
						Н														
						П														
						Н														
			-			Н														
-						Н														
						Н														
						П														
						Ш														
-						Н														
-			-			Н														
	投備容量合計					H						247. 20	14. 932	0 050	76 250			0.0		
_		·				ш				13	L E)設備容						こ記載のな		i - 収	 納物は含まない。

注)品番(日移設品を示す。

- 富山市安住町 7番 1号 電話 (076) 432 - 9785	富山県建築設計監理協同組合		富山県立大学食堂増築等電気設備工事		管理技術者 1級建築士大臣登録 第278810	号 池 生 崇	図面番号
理事長中川潔	一級建築士事務所知事登録(14)32号	図面名	厨房器具リスト(参考)	縮尺 (A1) - (A3) -	担当 原	監修	E-16

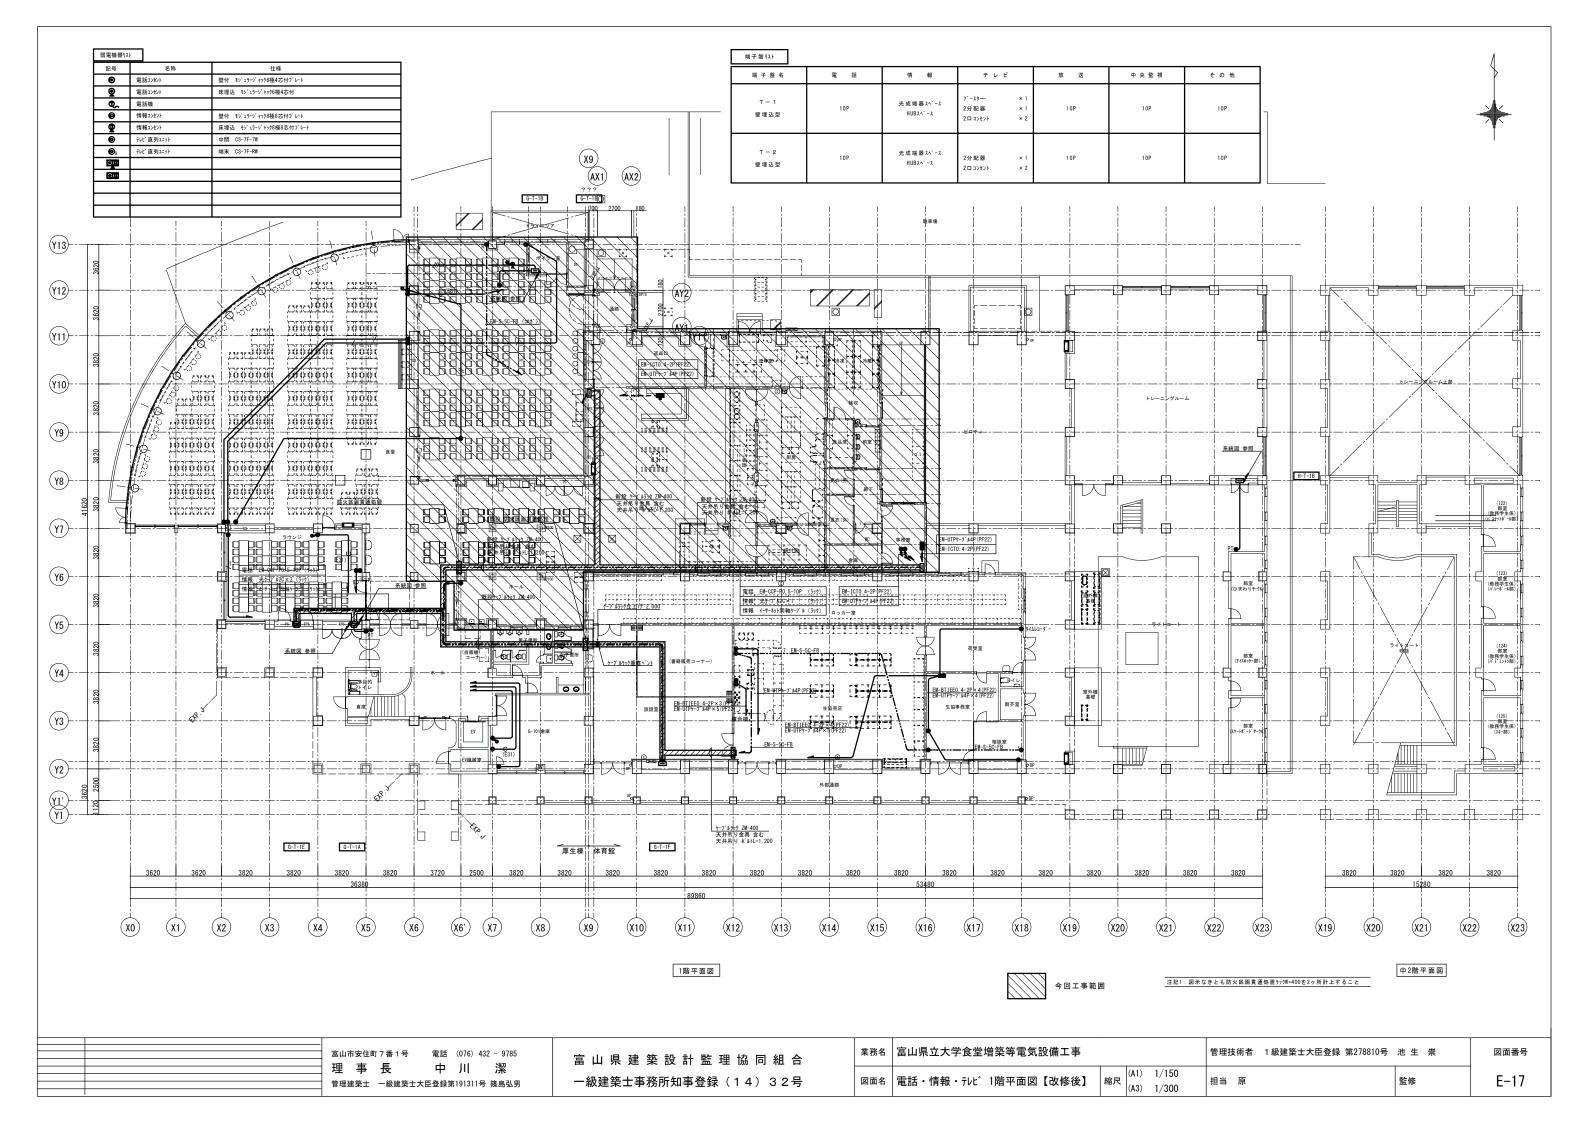

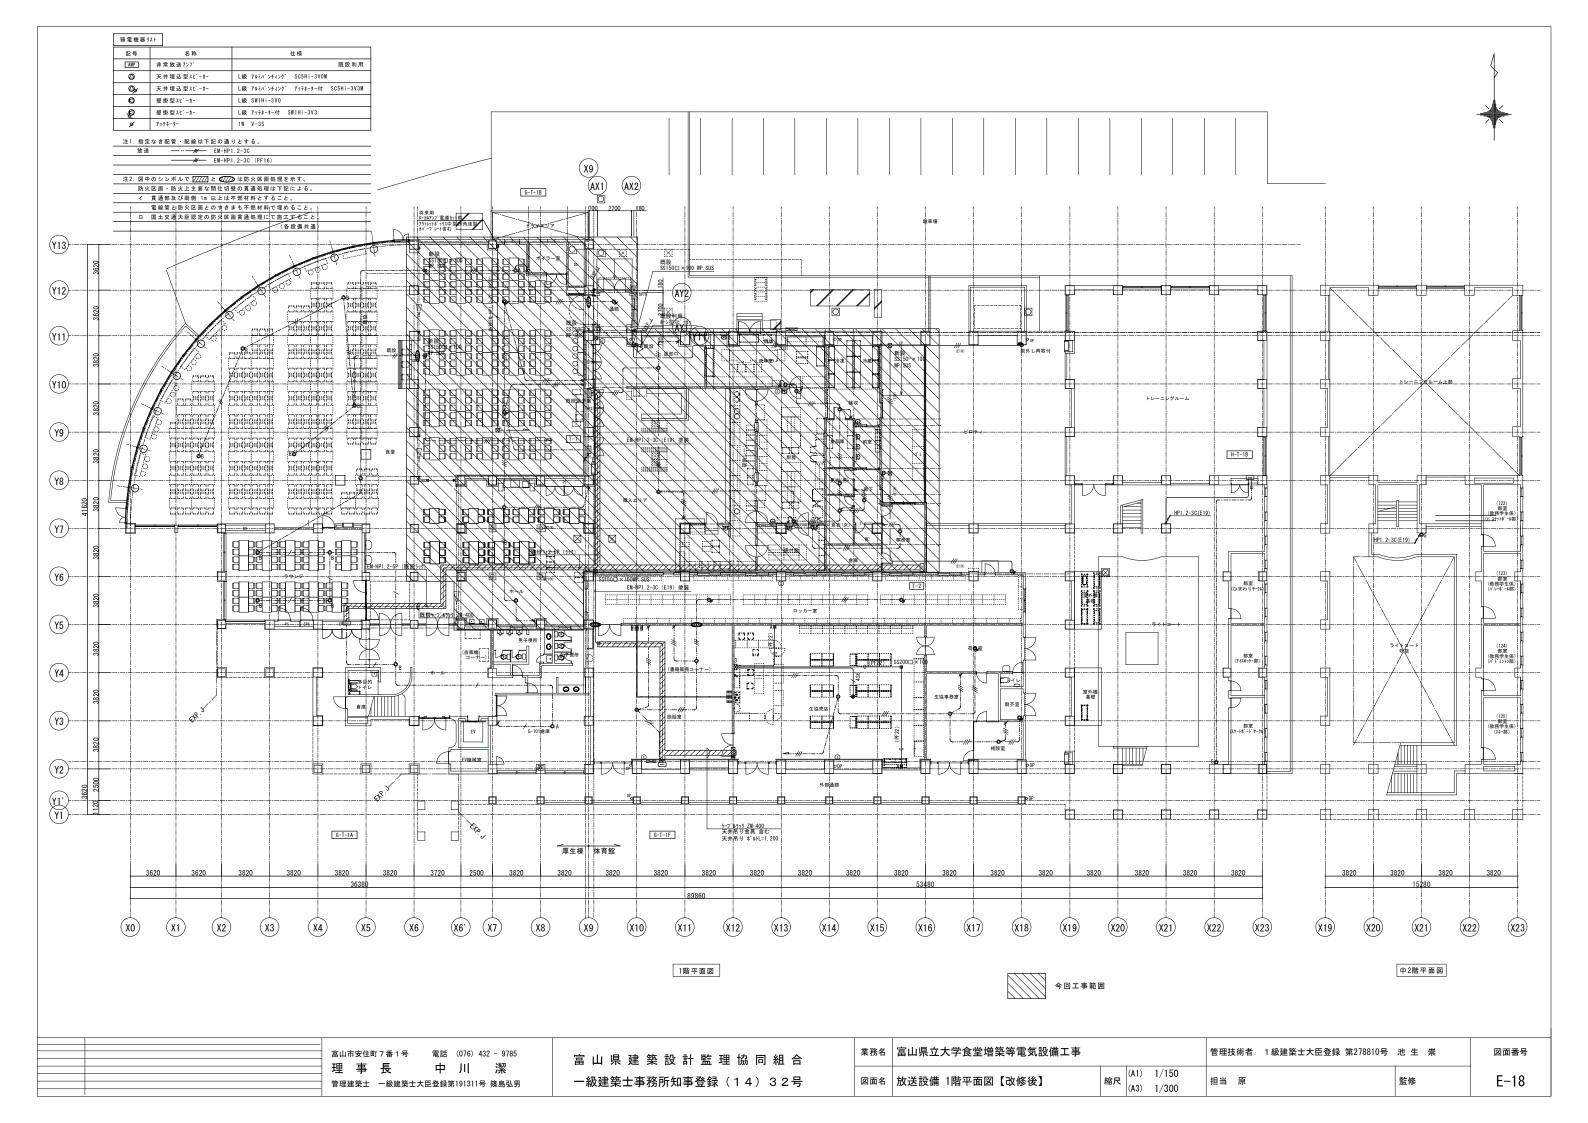

凡例	-	
記 号	名 称	備考
	端子盤	
	機器収容箱	消火栓組込型 B●P 収容
®	^* Jb	DC24V 10mAに交換
0	表示灯	24V LED球に交換
P	発信 機	P型1級
∀	定温式スポット 型感知器	2種 防水型
Φ	定温式スボット 型感知器	1種 防水型
Ω	終端器	
	配管配線	天井いんぺい
1/1	配管配線	立上がり・素通し・引下げ
∅	シ ョイントボ ックス	
⊠	ブルボックス	
	警戒区域境界線	
NO	警戒 区域番号	防火戸、防火シャッタ用
1、特記なき配	・ 管、配線は下記の通りとする。	
#	AE1. 2-20 (コロカ"シ)	
	AE1. 2-20 (E19)	
	AE1.2-4C (コロカ シ)	
	AE1. 2-4C (E19)	

注1.	ただし、ころがし配線で壁内引下げ、コンクリート内及び
	建築躯体を貫通の場合は適合する電線管で保護のこと。
	また条線記号に添字のあるものはケーブルサイズ・配管サイズを
	添字に読みかえること。
注2.	図中のシンボルで [/////]と ⊄ /// は防火区画処理を示す。
	防火区画・防火上主要な間仕切壁の貫通処理は下記による。
	イ 貫通部及び両側 1m 以上は不燃材料とすること。
	電線管と防火区画とのすきまも不燃材料で埋めること。
	ロ 国土交通大臣認定の防业区画書通処理にて施工すること

富山市安住町7番1号 電話 (076) 432 - 9785

管理建築士 一級建築士大臣登録第191311号 篠島弘男

中 川 潔

理事 長

厚生棟 体育館 EM-HP1. 2-10P (577) 2 3 4 8 (5) EM-HP1. 2-10P (PF28) EM-HP1. 2-10P (PF28)

富山県建築設計監理協同組合

一級建築士事務所知事登録(14)32号

業務名│富山県立大学食堂増築等電気設備工事


図面名 火災報知設備 系統図


縮尺 (A1) - (A3) -

担当 原

管理技術者 1級建築士大臣登録 第278810号 池 生 崇

監修

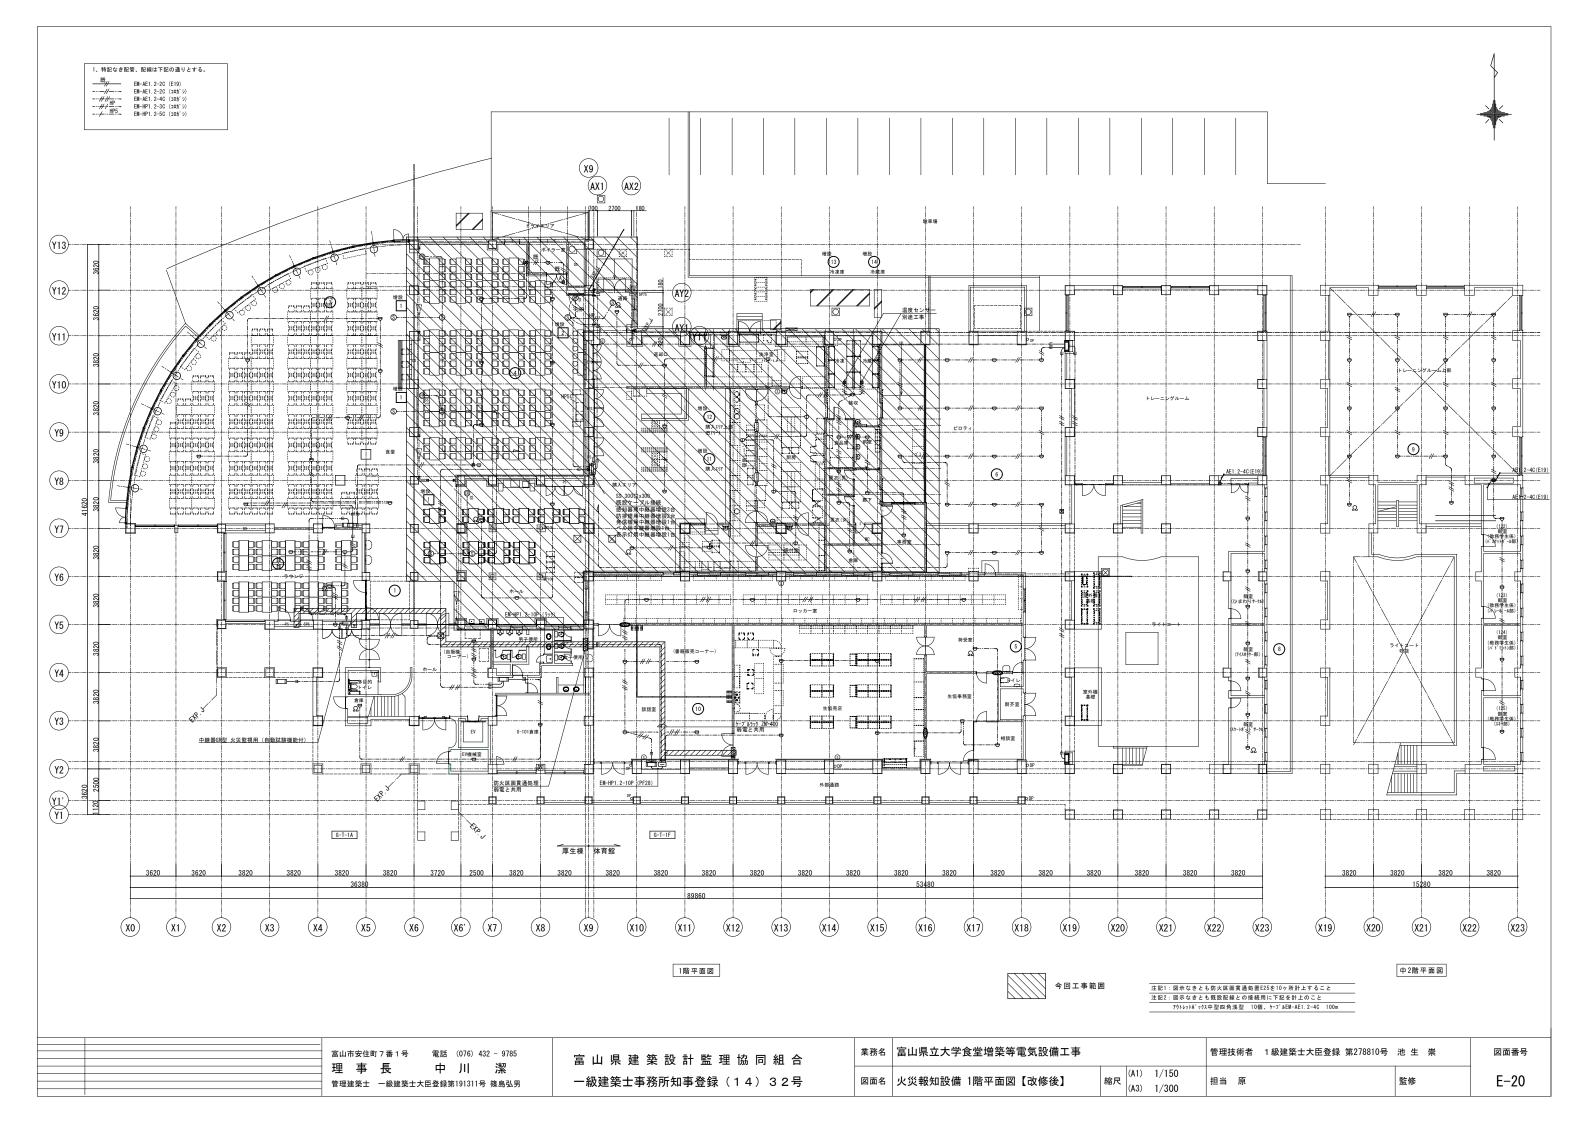


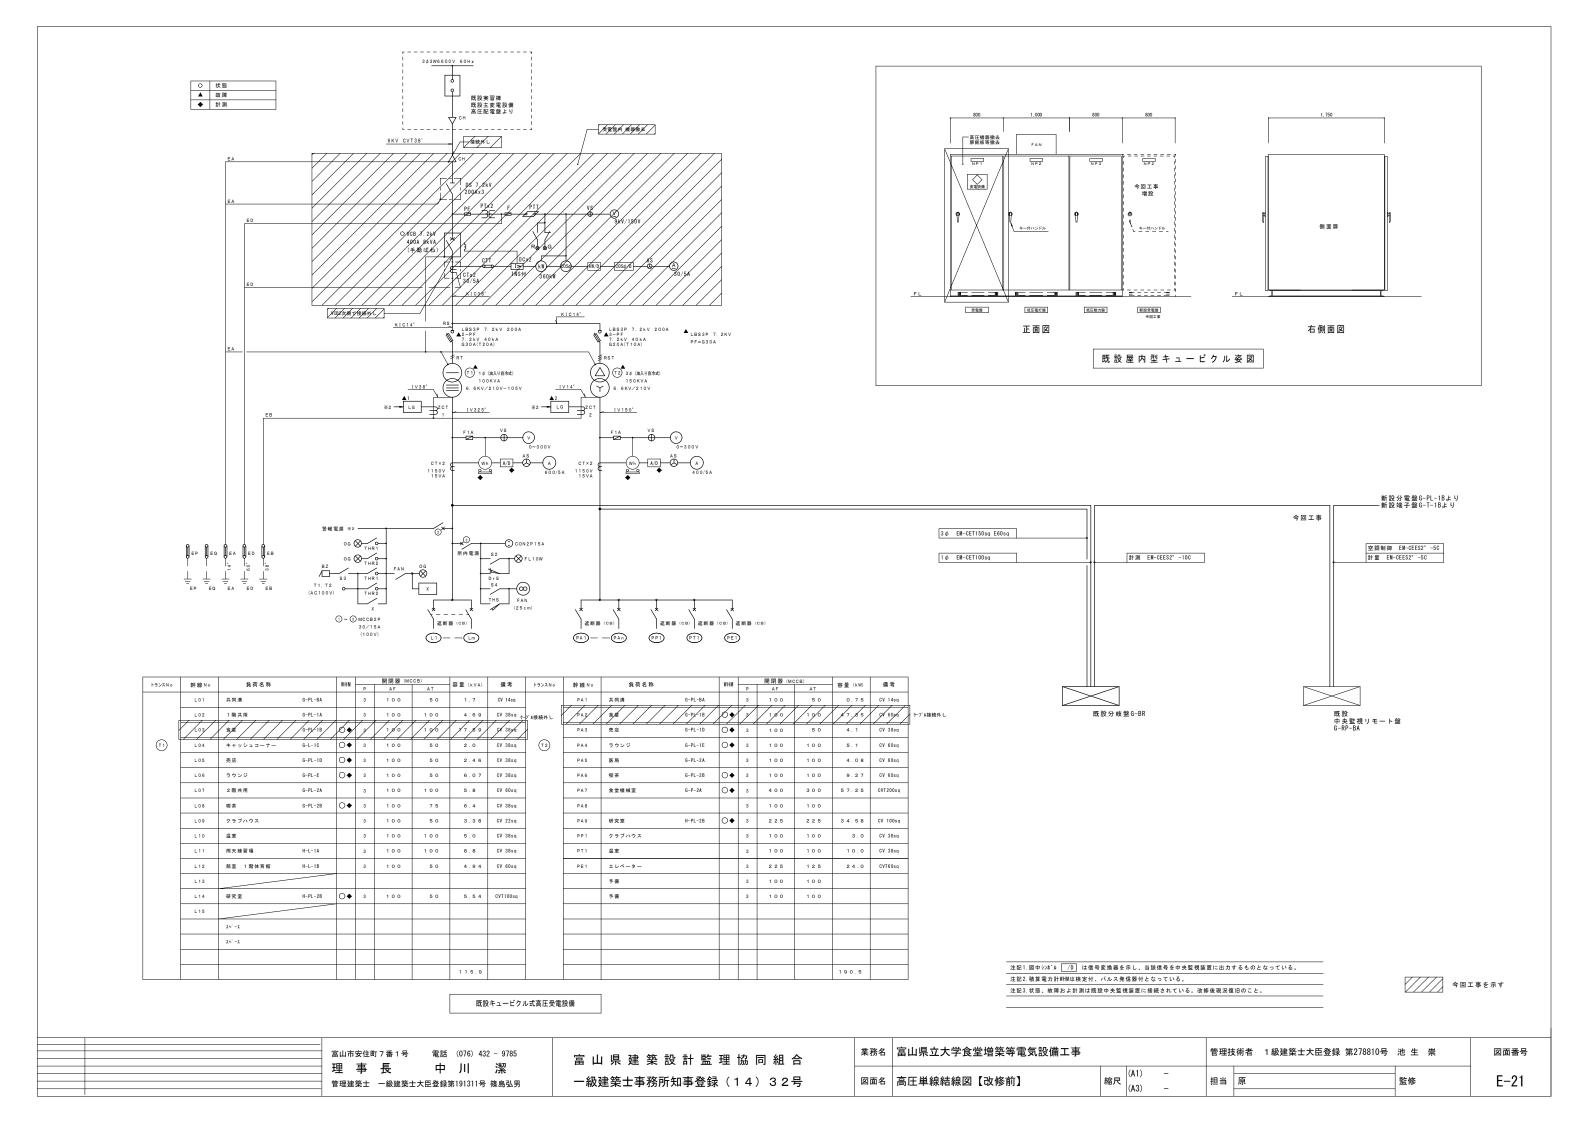


動力分電盤結線図 中央監視盤 又は 遠方表示盤 付 属 機 器 相 線 電圧 (V) 容量 (KW) 台数 (KW) 種類 極 AF AT 主回路 操作 方式 結 線 図 操作制御スイッチ 連 動・インターロック 番号 記号 盤形式 G L R L O L 発停 G L R L O L MCB3P 100/60AT G-PL-1B 1 ACP-1 ヒートボンプエアコン 屋外機 2 H 自販機 (壁掛型) 電灯盤と一体型 3 12. 30Kw 4 MCB3P MCB3P MCB3P 400/300AT 100/100AT 12.30KW その(1) G-BR (自立型) 40.68KW 将来工事 主回路単線結線図[動力] 将来工事 MCB3P MCB3P 225/200AT 100/100AT (wh) MCB3P 100/100AT (wh) MCB3P 100/100AT (wh) MCB3P 100/100AT (wh) 16.83KVA その(1) 17.71KVA 将来工事 wh は検定付、パルス発信機付とする。 電灯分電盤結線図 盤名称即 分岐回路 分岐遮断器 主制 リモコン機器 中央監視盤 盤名称 B 分岐回路 分岐遮断器 主制 リモコン機器 中央監視盤


名 称		泉図	回路 電圧 番号 (V)	負荷容量 (VA)	負荷 区分 種類 極	数 A F	АТ	主回路路	R y B 個数	制御機器 発停 RL OL	備考	盤名称盤形式	路構成	結 線			電圧 (V)		負荷 区分 種	類 極数	AF		回 御 四路	Ry 個数 f	制御機器	発停 RI	. O L		備考
-PL-1B (壁掛型)	© 	MCB3P 100∕100AT	1 100	709	L M 1	1 50	20	1	▲×7 ▲×16		接送金 書籍販売コナー ロッチ・変 . ピロティ 予備																		
盤と一体型	1 \$2W200/100V EM-CET60°	×	F 100	300	C M 1	1 50	20	1			予備 0½-室!																		
			C2	200							07为-室2																		
				500							談話室, 書籍販売コーナー1																		
			C4	300							談話室、書籍販売コーナー2																		
				200	С	50	20				書籍販売コーナー																		
				100							端子盤内																		
			7						_		予備																	_	
			FI 200	200	C M 1	<u> </u>	20		-		予備 談話室 室内機											-							
			200	800	C W 1	1 30	20				飲品至 至門城																++		
		Wh	Ø 100	2500	P M 1	1 50	4 0	1			書籍販売コーナー 複合機用1	注記 1			注記 2	2				ä	E 記 3			I			±	回路単線結線	泉図[電力]
				2500	\downarrow			\downarrow			書籍販売コーナー 複合機用2	回路番号区分は	下記とする	5	負荷区分	}は下記と	: する			2	ロ中リモコ	ン機器シン	√ボル ▲	■ • iż	、下記とす	- る	0		
			(1) 200	1600	C M 1	1 50	2 0	1			談話室 電子レジ 用1	: 1	φ 2 W 1	1 0 0 V - A C			,	1			A :	リモコン	リレー						
				1600							談話室 電子レンジ用2		φ 2 W 2	2 0 0 V - A C	С	: = :	ンセン	-				(100	∨は片切り、	, 200V	は両切りと	する)			1
				1600							談話室 電子レンジ用3	: 3	φ3W 2	2 0 0 V - A C	F	: 77	アンコイル	ı					リモコンリ		用 T/U				5
		16, 828VA	(4)	1500				+			談話室 給湯器用1	: 1	φ 2 W 1	0 0 V - A C G	P	: 専	用電湯	Ŗ				4 回路 0.	内 1回路	296					Y I
		70.02077		1500		$\sqcup \sqcup$	$\downarrow \downarrow$	$\vdash \downarrow \vdash$	_		談話室 給湯器用2	: 1	φ 2 W 2	2 0 0 V - A C G															i I
									+		· 伝送ユニット組込	: 3	φ3W 2	2 0 0 V - A C G	遮断器の)種別は下	下記とする												1
											- h5)以組込	: 1	φ 2 W 1	0 0 V - D C	м	: мс	В												
	wh は検定付、パルス	発信機付とする。													E	: EL	. В												


- 富山市安住町7番1号 電話 (076) 432 - 9785	富山県建築設計監理協同組合	業務名	富山県立大学食堂増築等電気設備工事	管理技術者 1級建築士大臣登録 第27	78810号 池 生 崇	図面番号
理事長中川潔	一級建築士事務所知事登録(14)32号	図面名	動力制御盤、電灯分電盤結線図【改修前】縮尺 (A1) - (A3) -	担当 原	監修	E-22

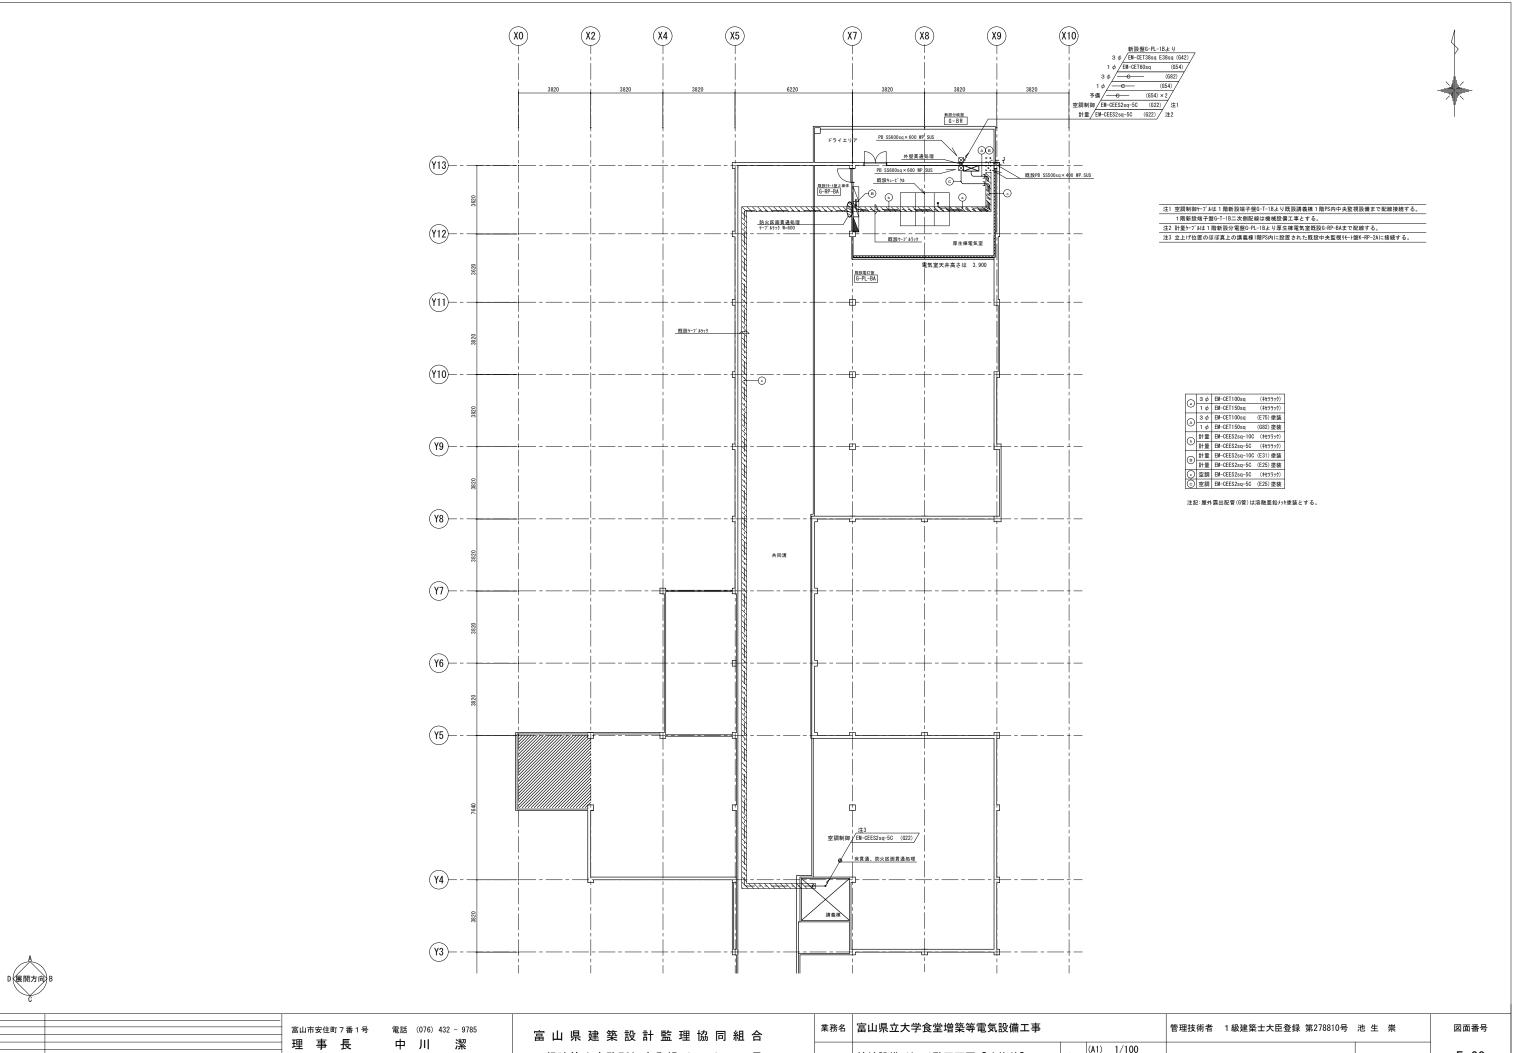

縮尺 (A1) 1/100 (A3) 1/200 E-23 一級建築士事務所知事登録(14)32号 図面名 幹線設備 地下1階平面図【改修前】 担当 原 監修 管理建築士 一級建築士大臣登録第191311号 篠島弘男

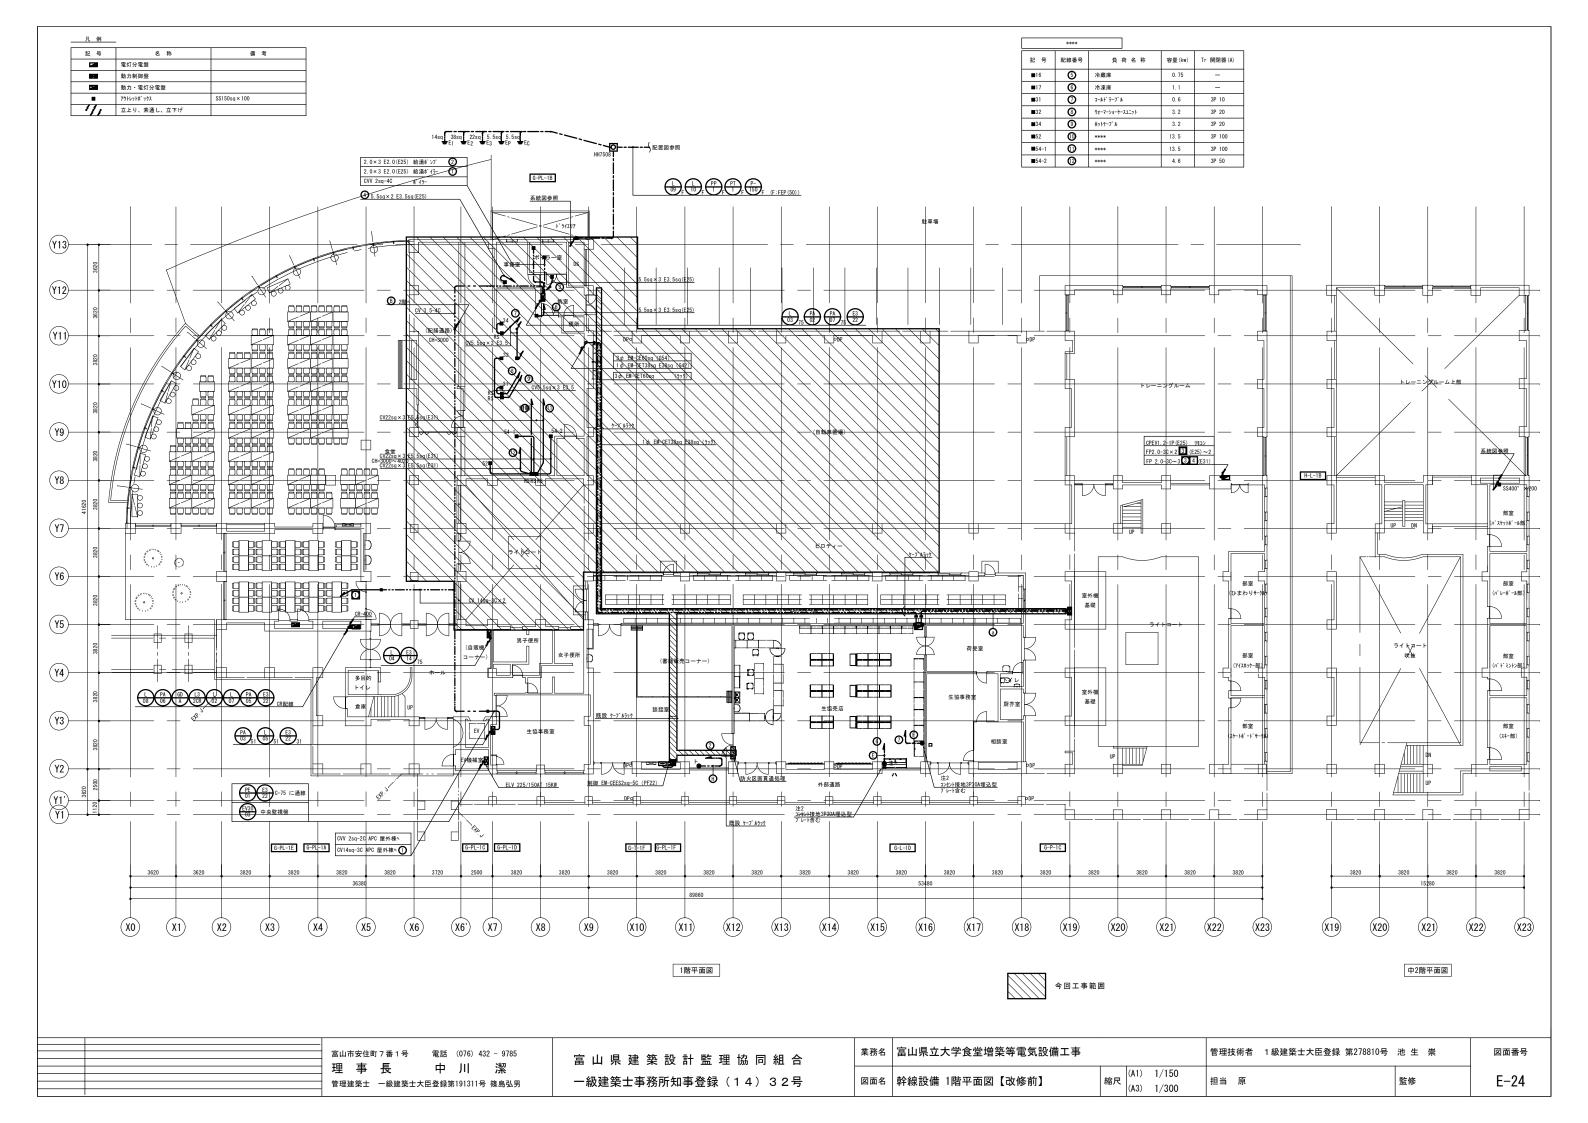

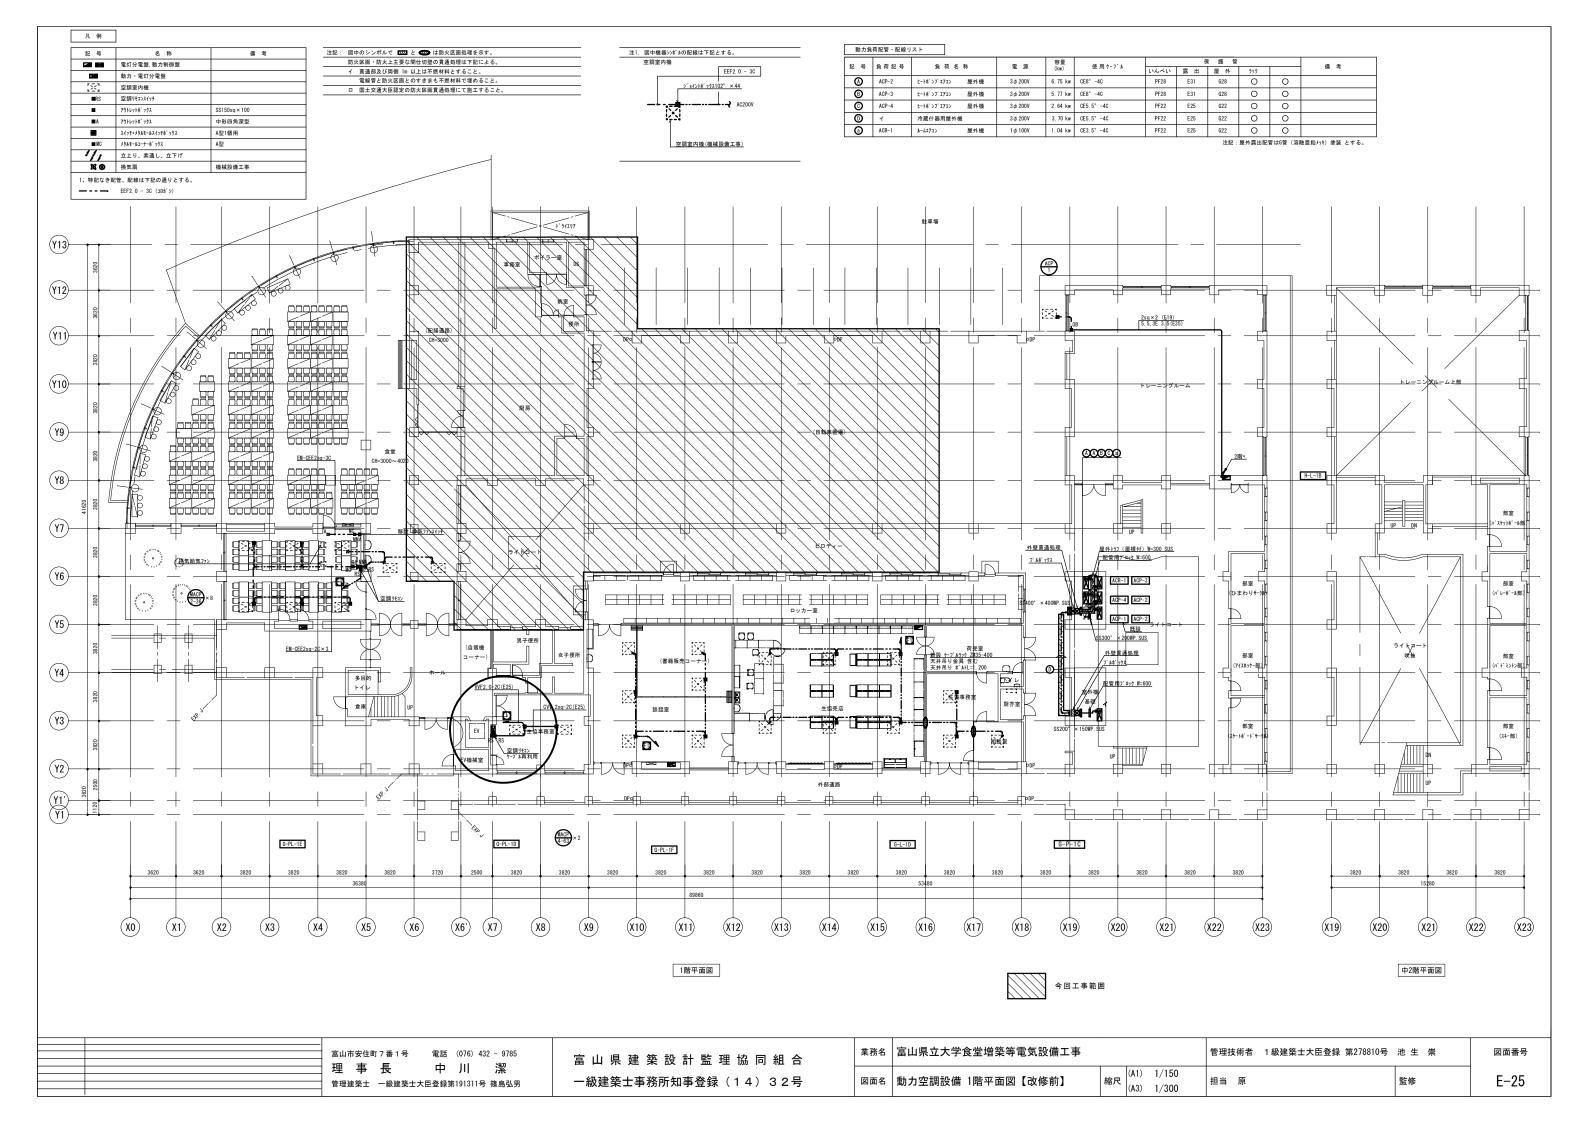

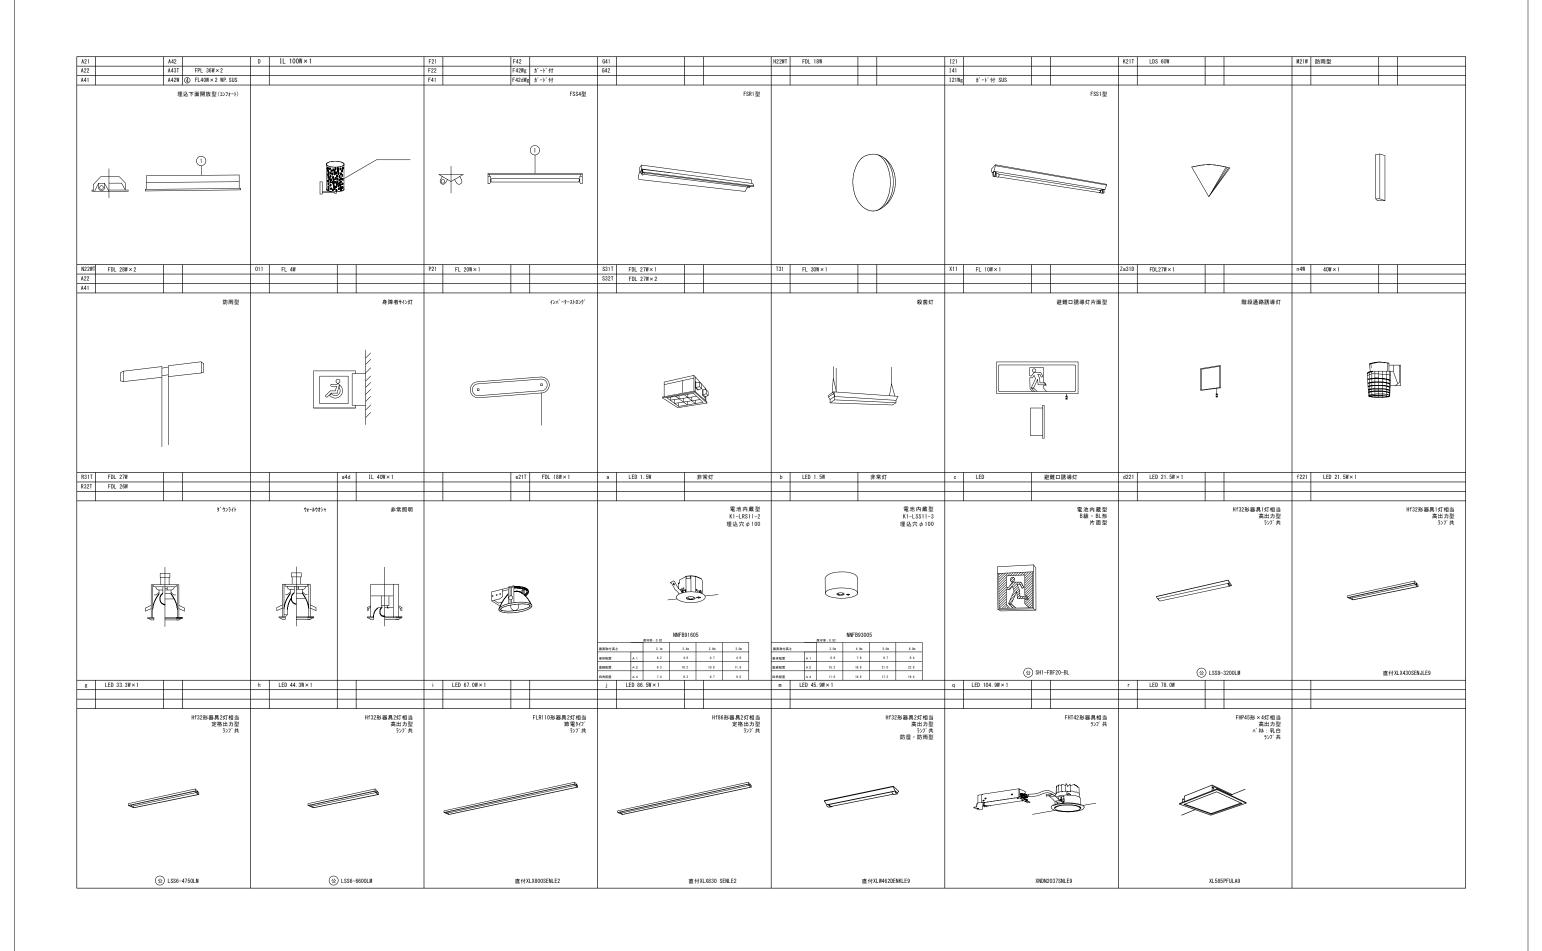

富山市安住町 7番 1号 電話 (076) 432 - 9785	富山県建築設計監理協同組合	業務名	富山県立大学食堂増築等電気設備工事		管理技術者 1級建築士大臣登録 第278810号	池生崇	図面番号
理事長 中川 潔 管理建築士 -級建築士大臣登録第191311号 篠島弘男	一級建築士事務所知事登録(14)32号	図面名	照明器具姿図【改修前】	縮尺 (A1) - (A3) -	担当 原	監修	E-26

